




# 位置図



南箕輪村

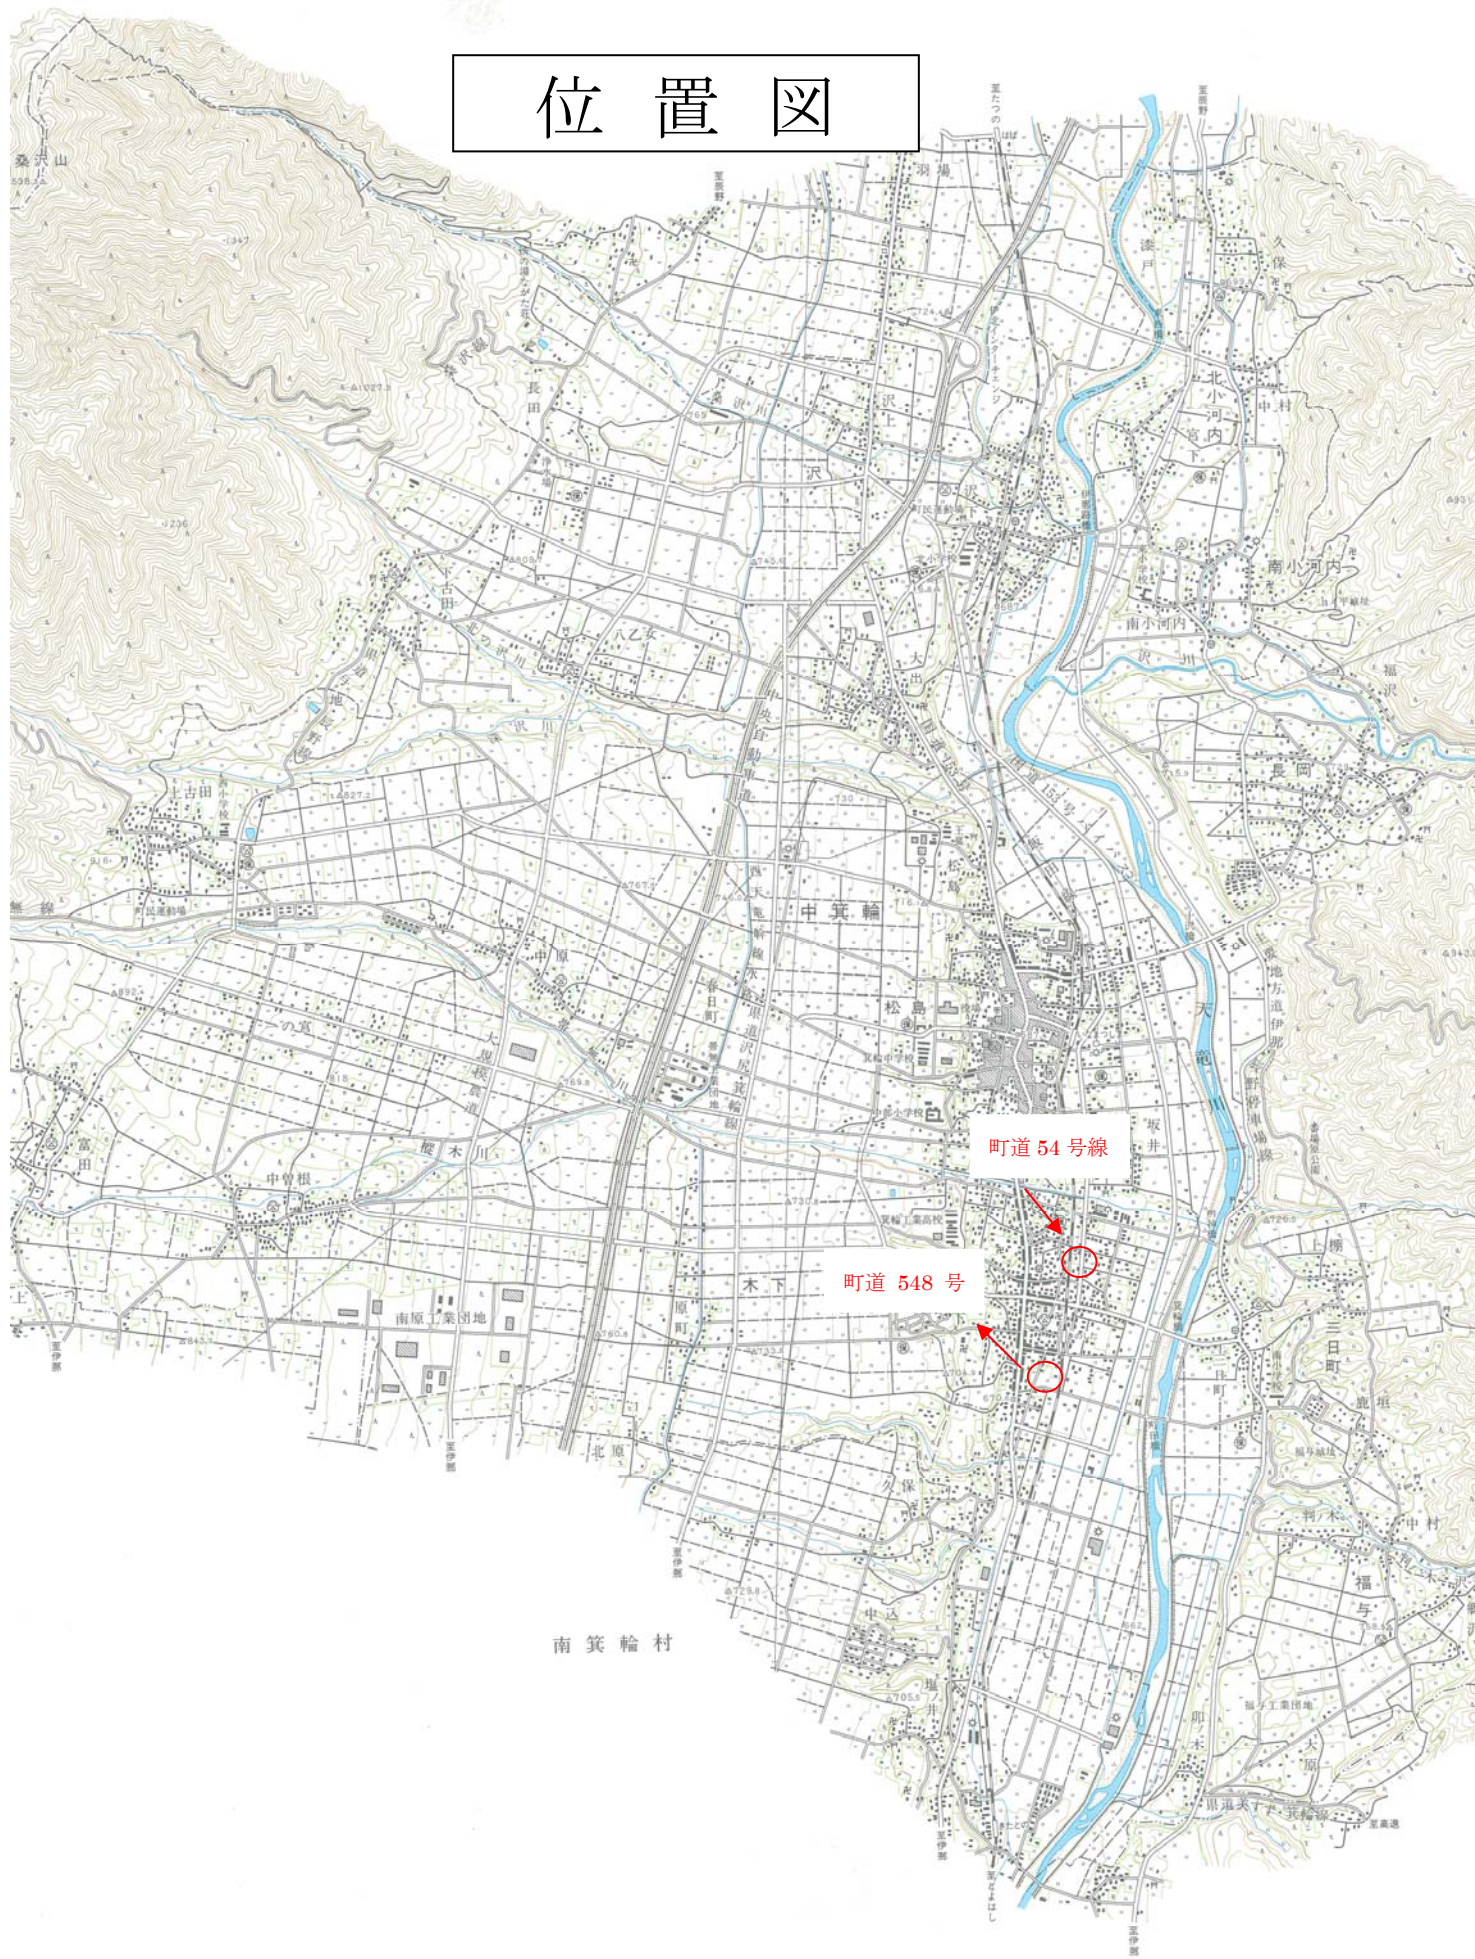


平面図 S=1:250

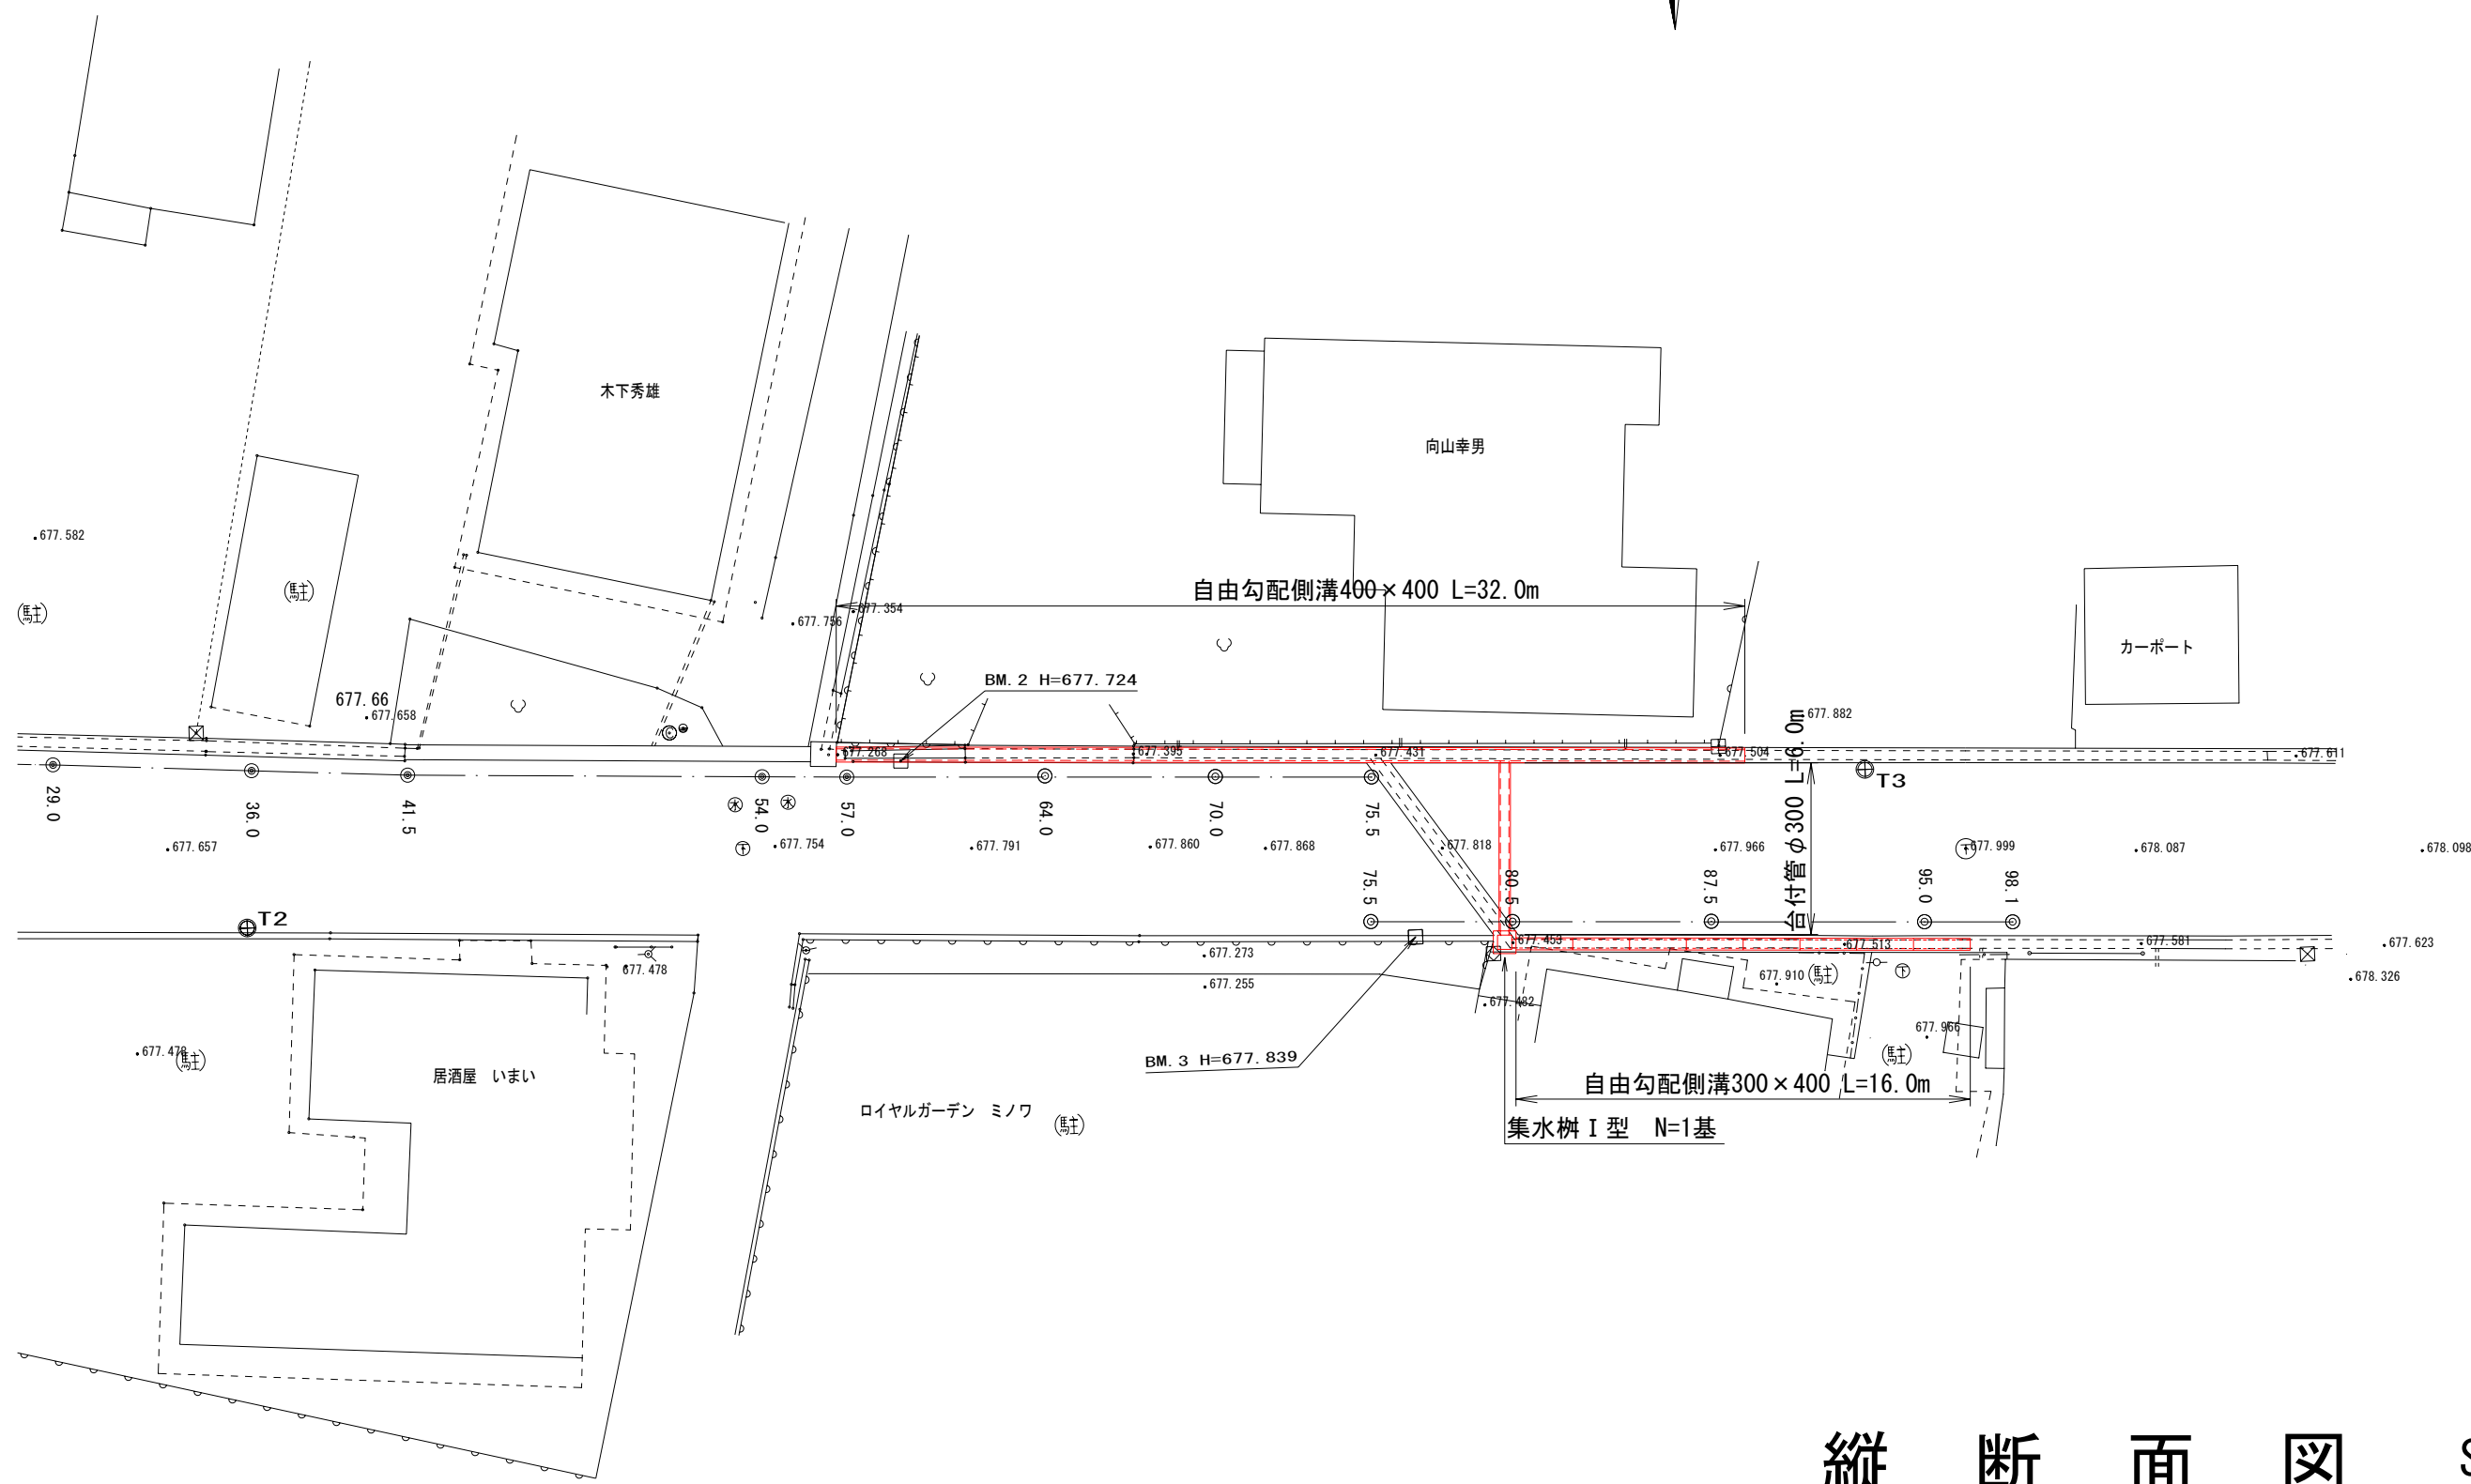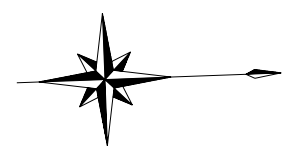


縦断面図 S=V1:100  
H1:250

L側側溝








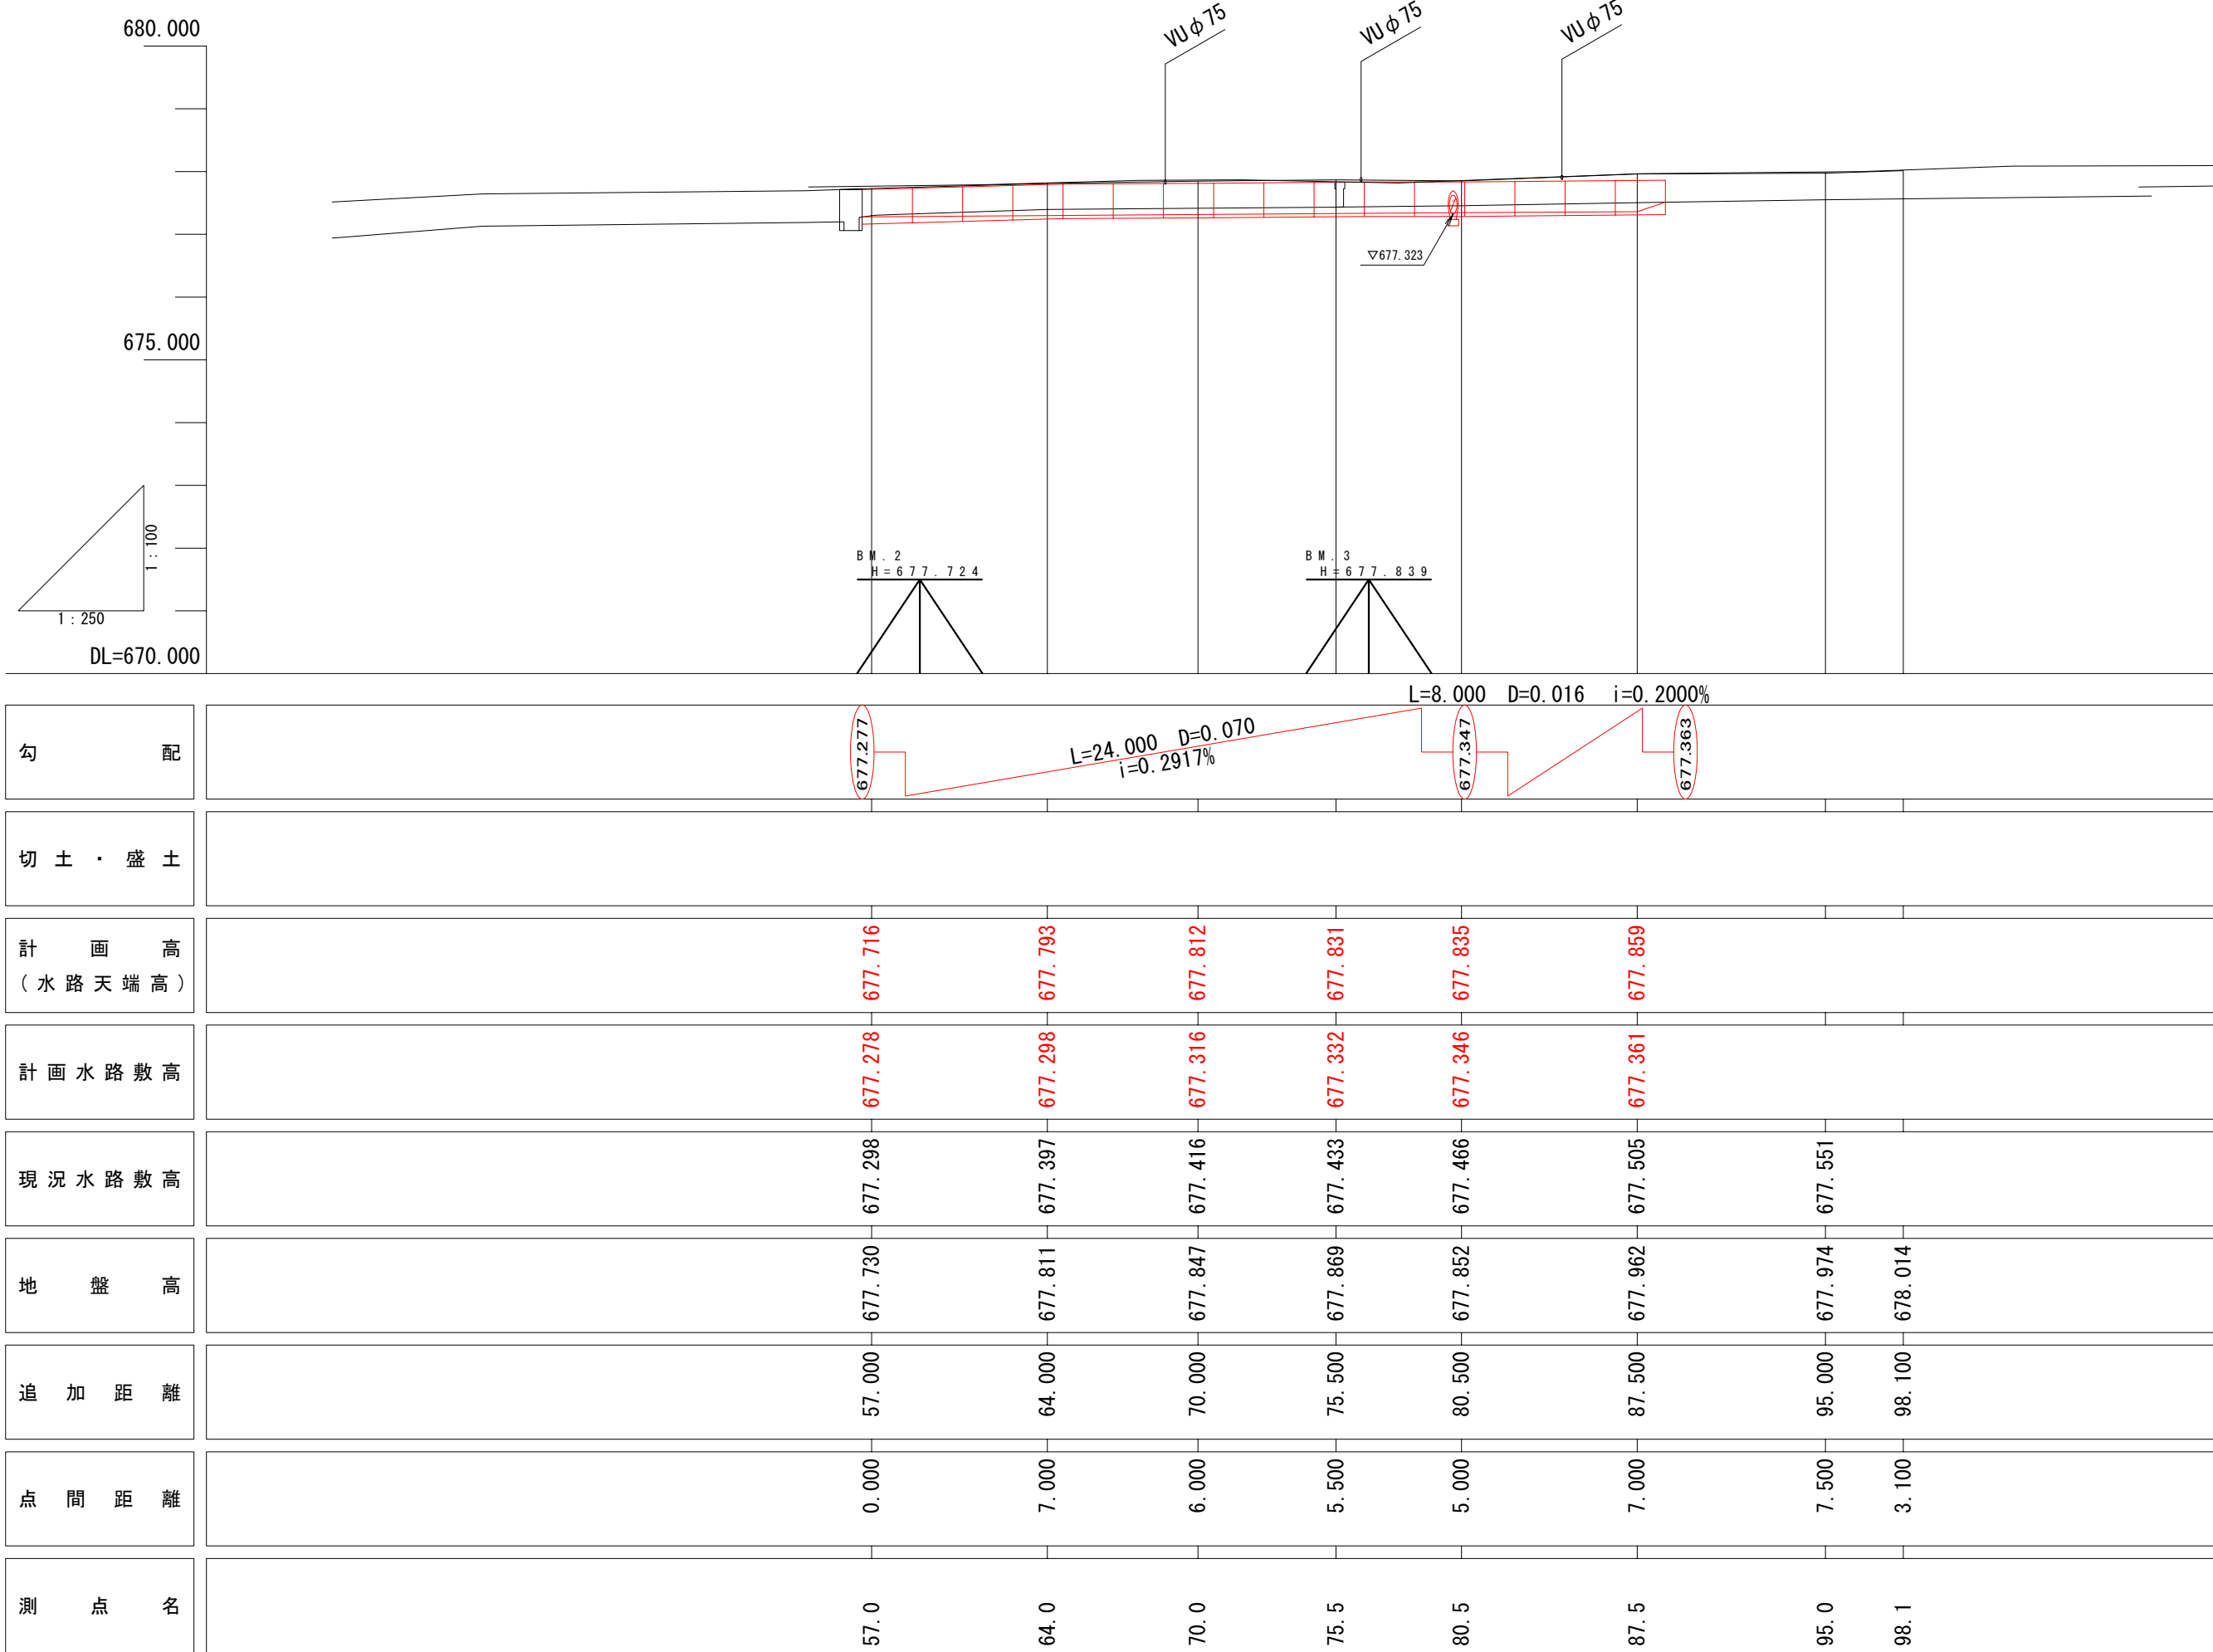


R側側溝

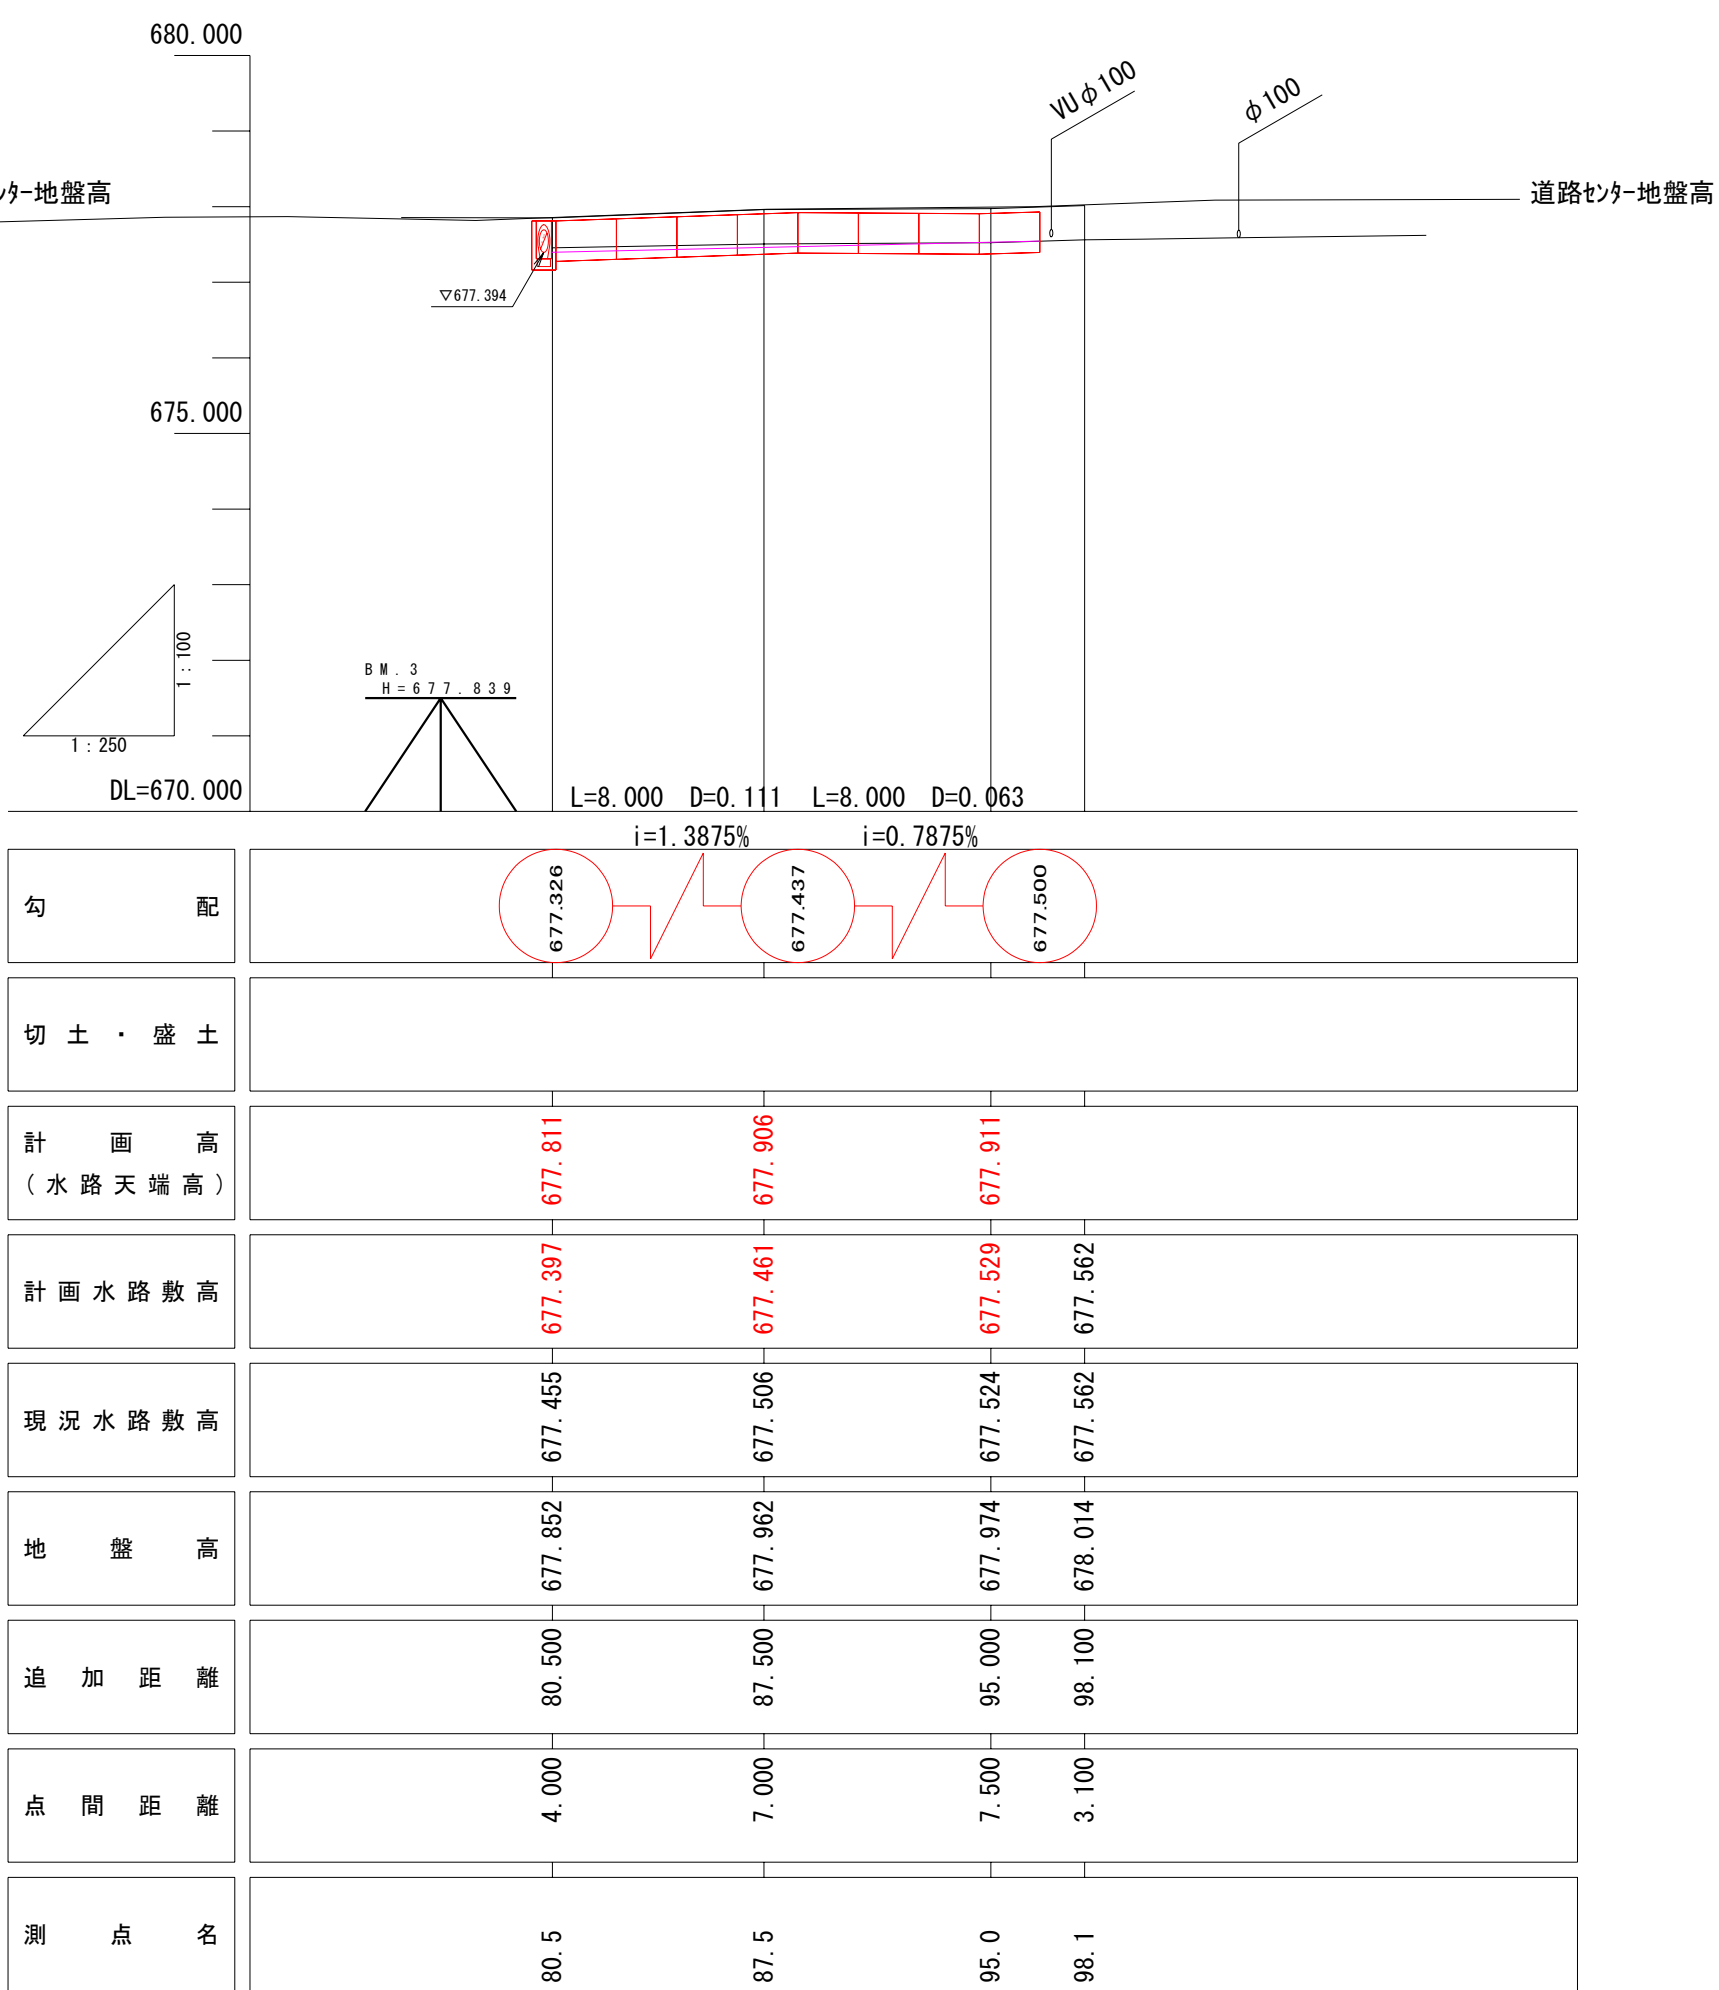

平成25年度 町単独側溝改修工事				
番号	1/3	平面図・縦断面	縮尺	図示
町道54号線 箕輪町 木下				
町長	課長	照査	設計	
箕輪町 役場				
設計会社	株式会社 北測	管理技術者	飯島 一徳	
		照査技術者	青山 工	
測量会社	株式会社 北測	主任技術者	平沢 宏光	
調査会社		主任技術者		


横断図 S=1:100

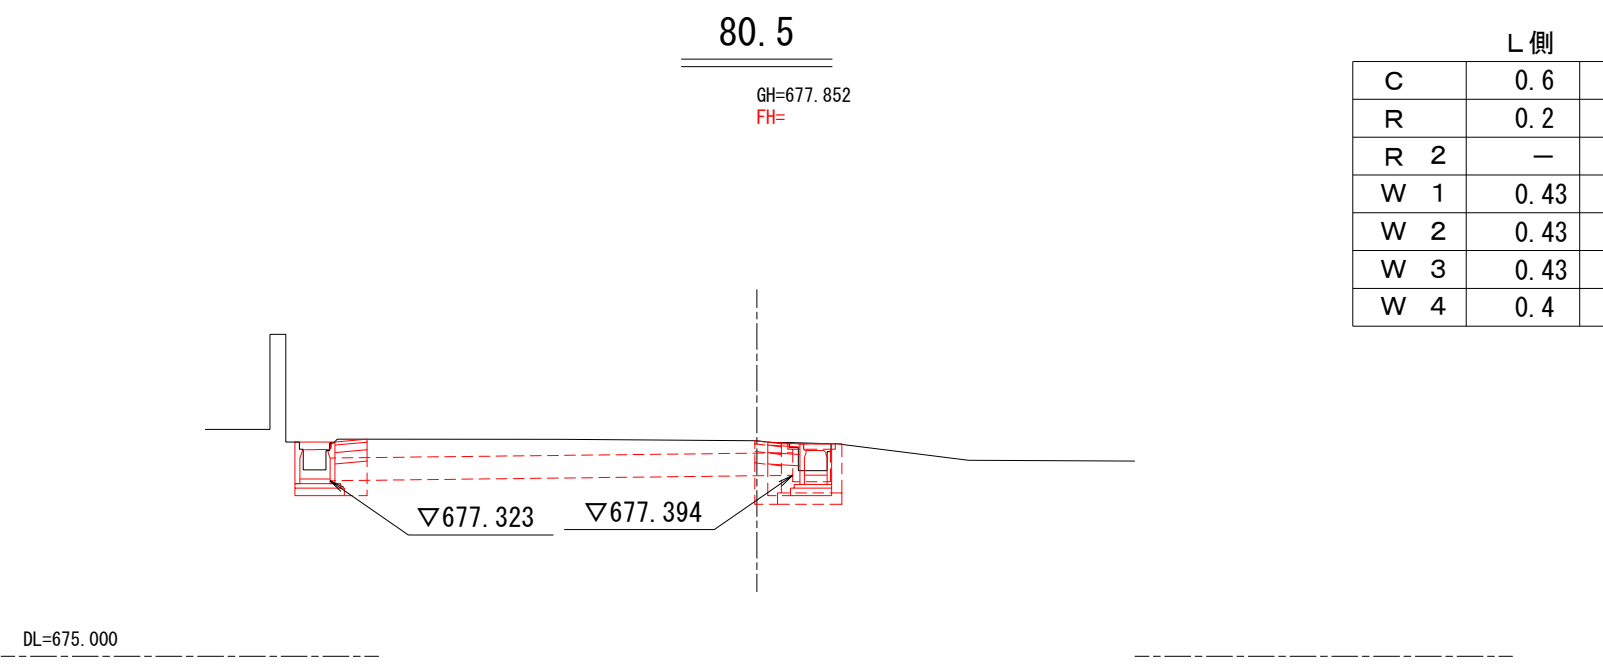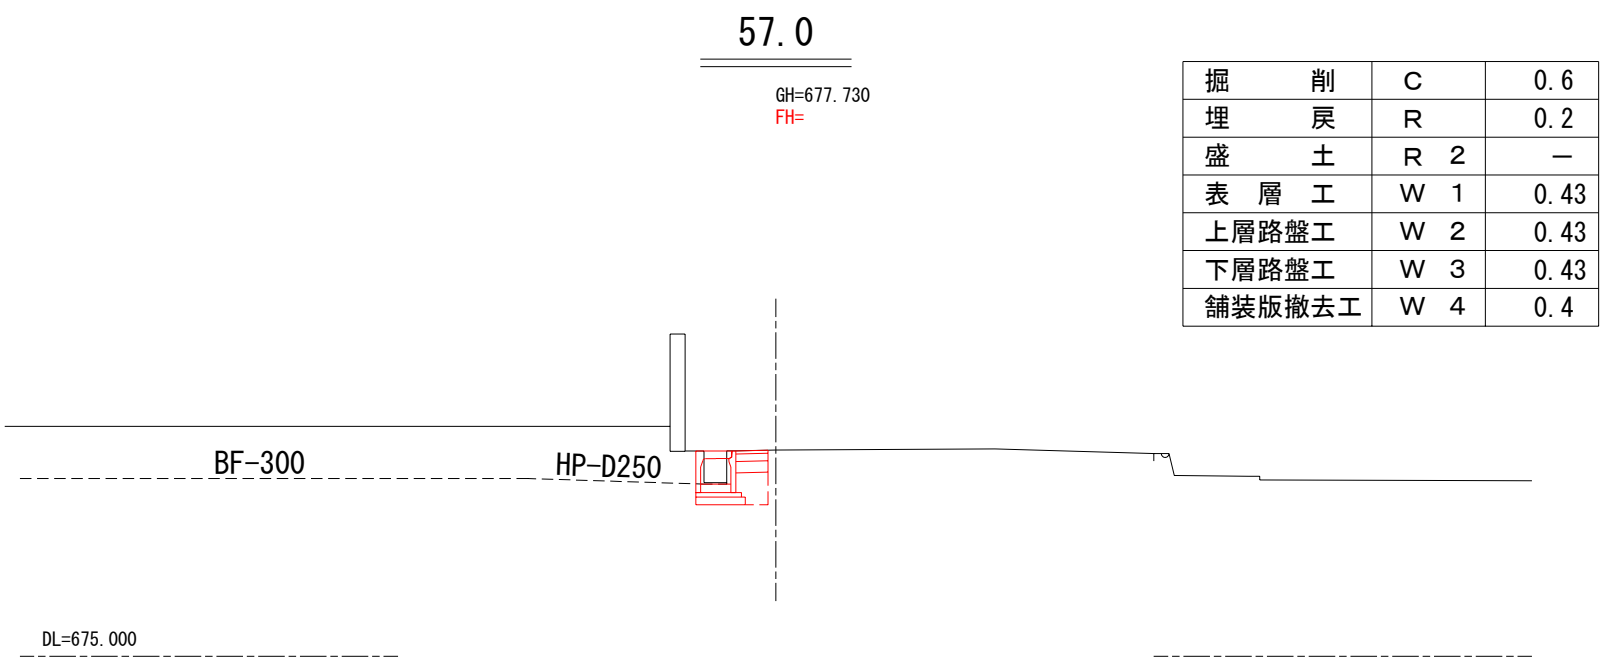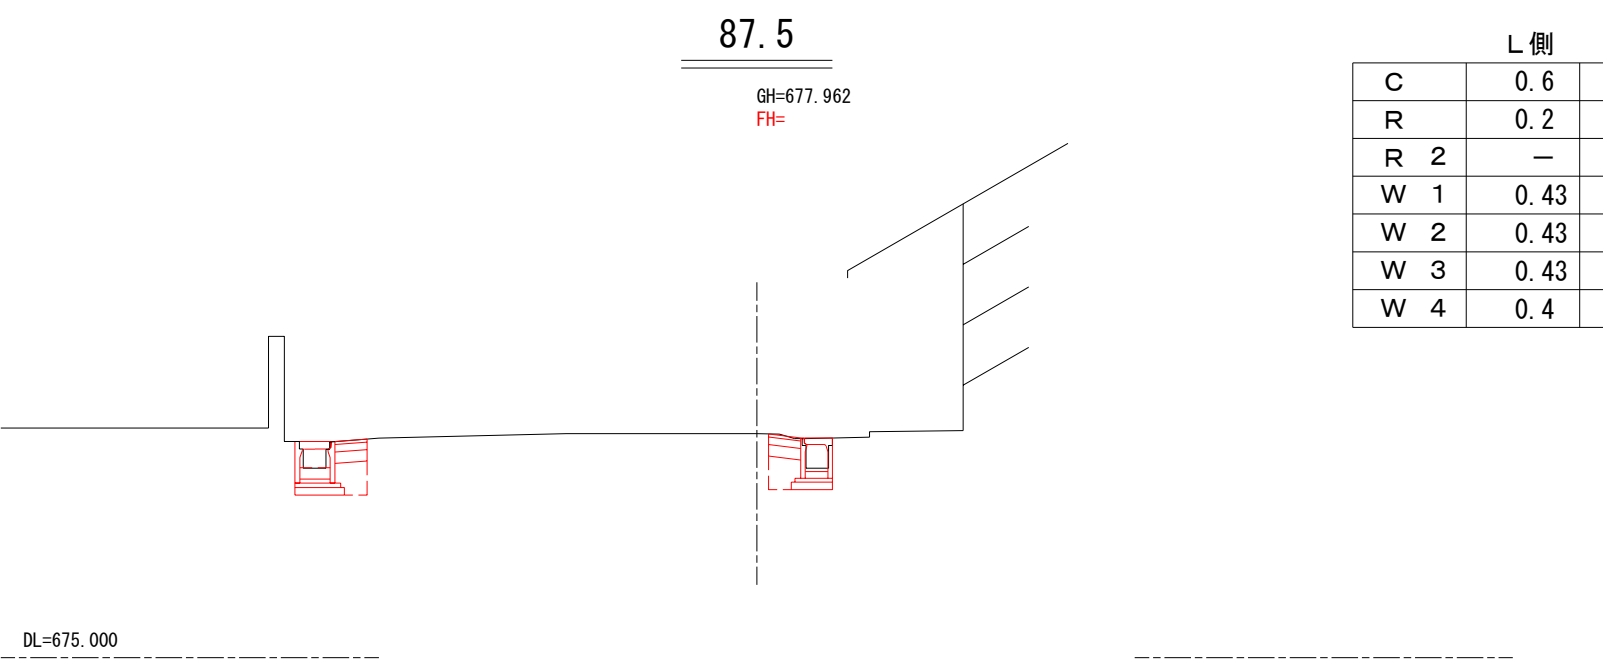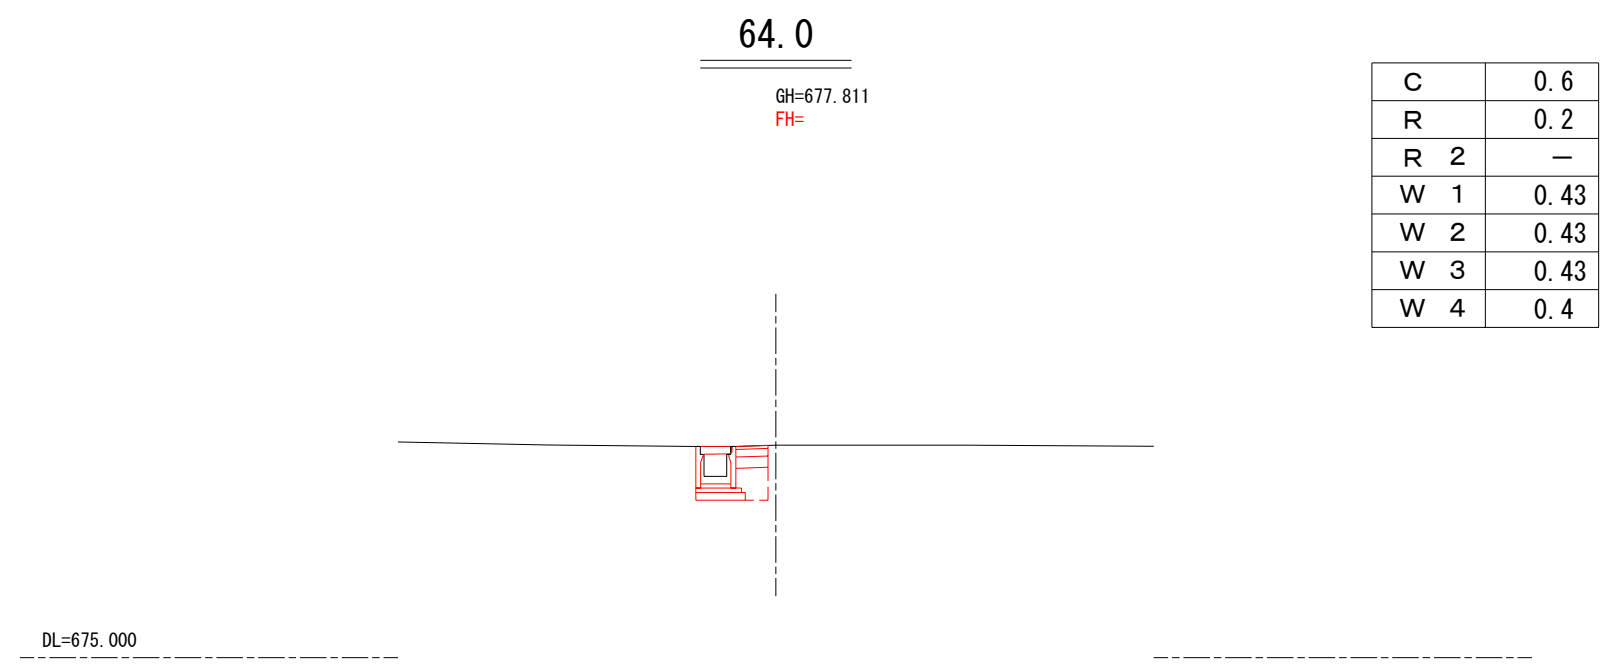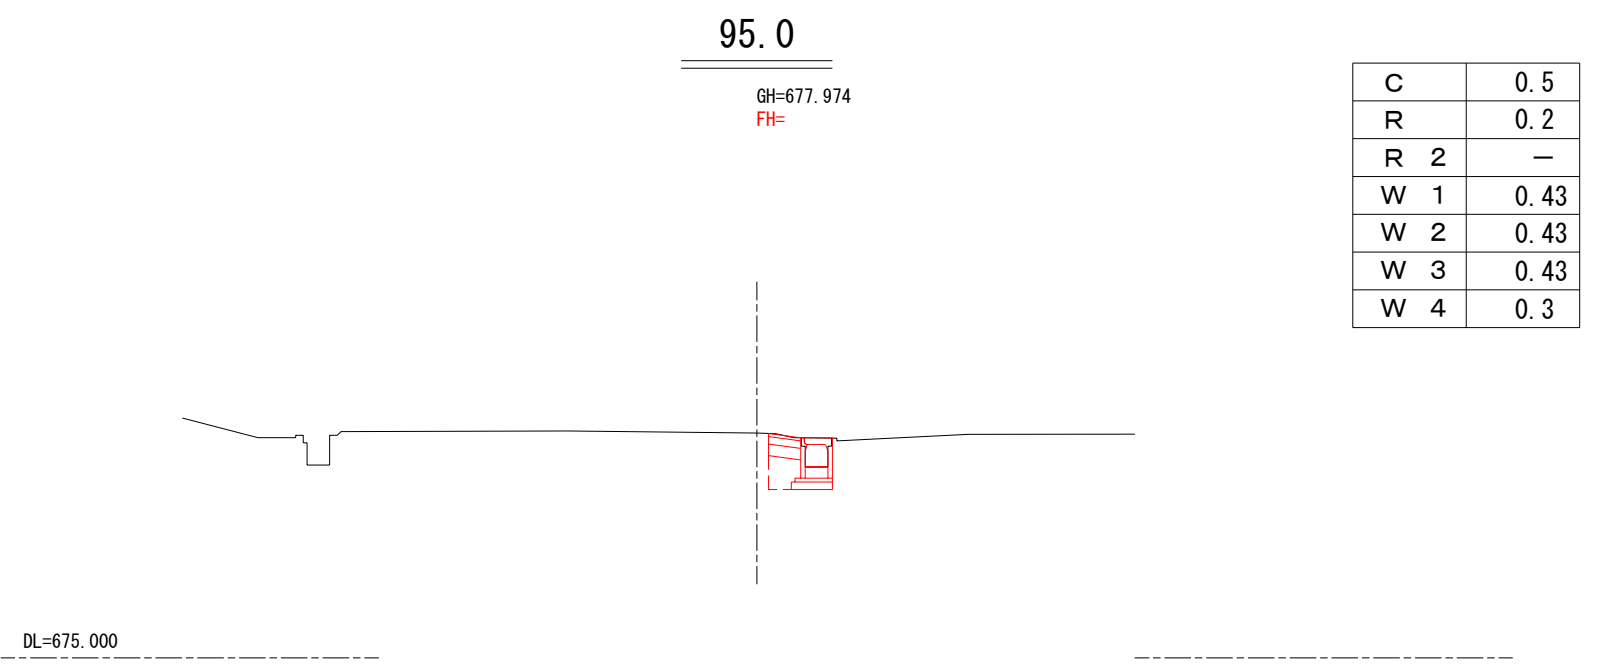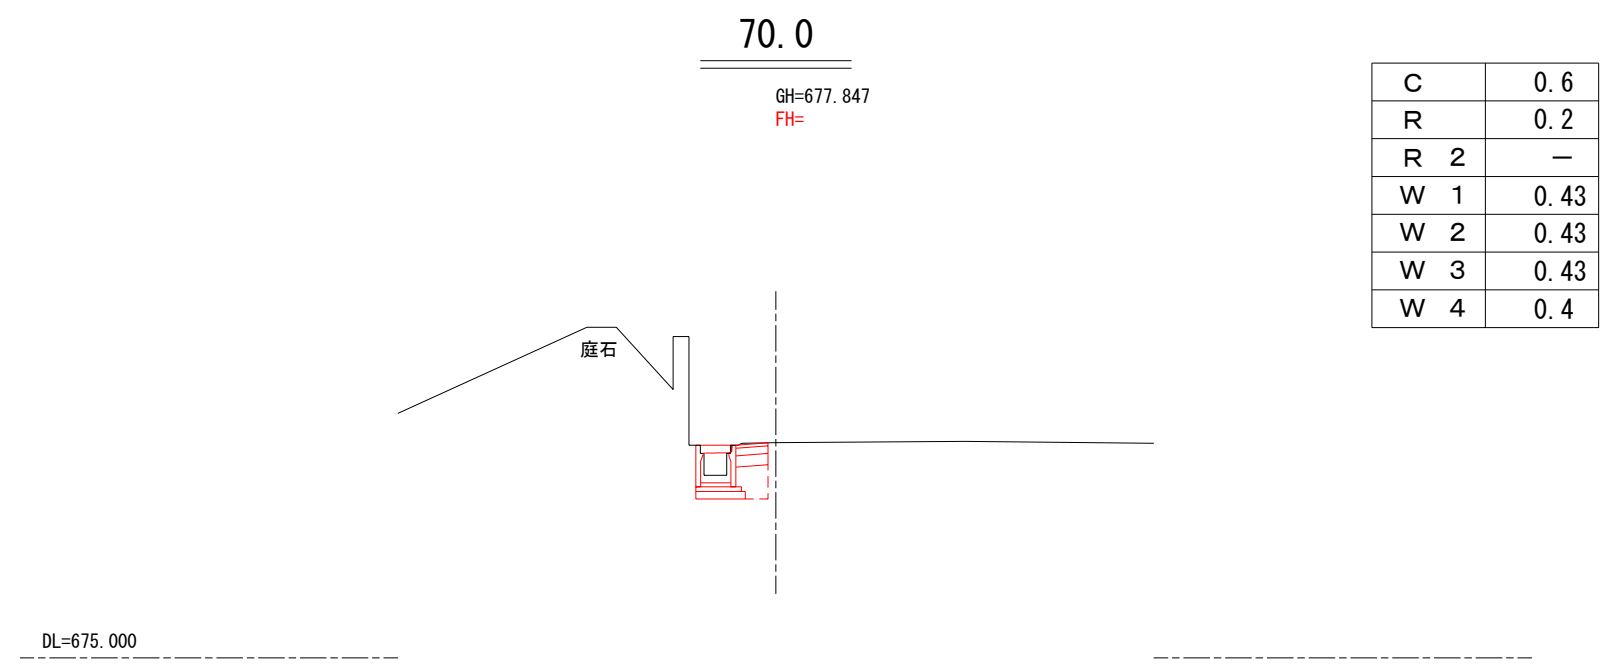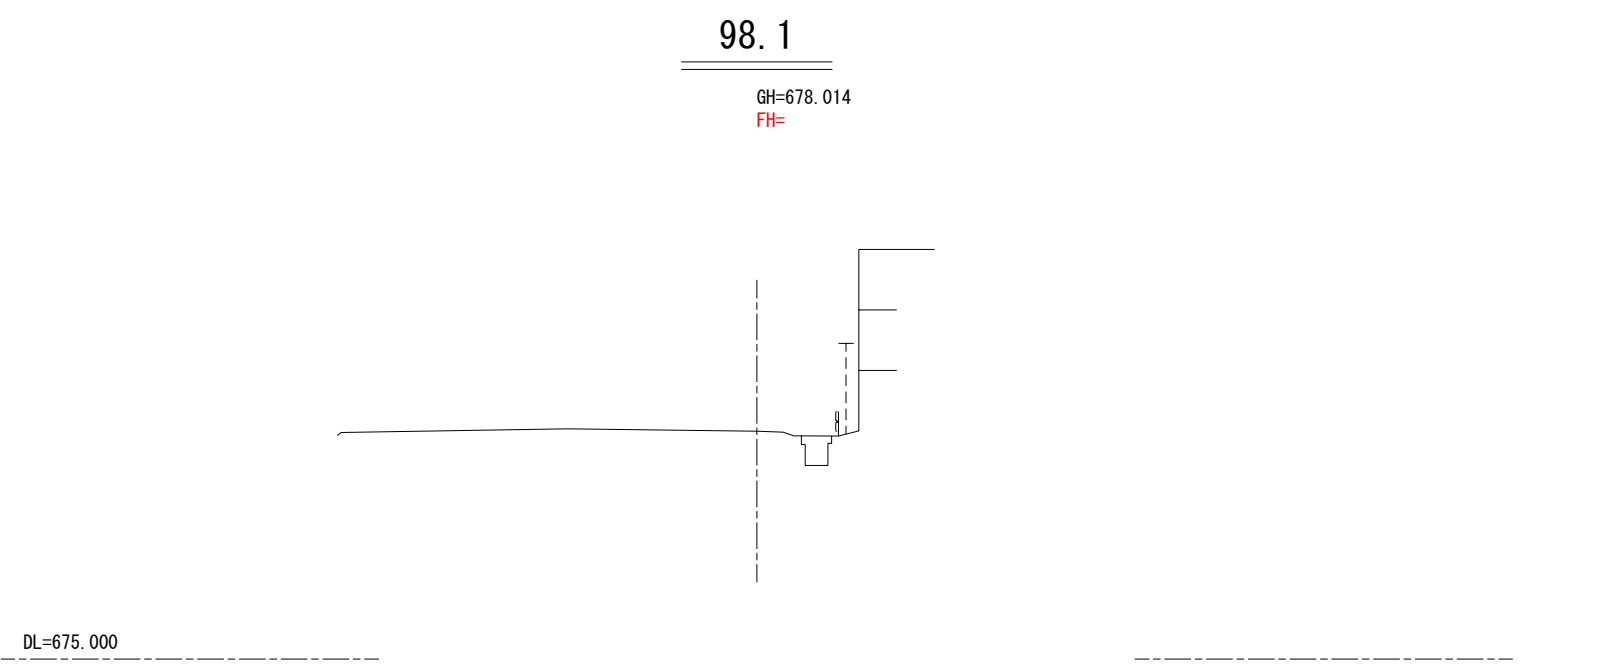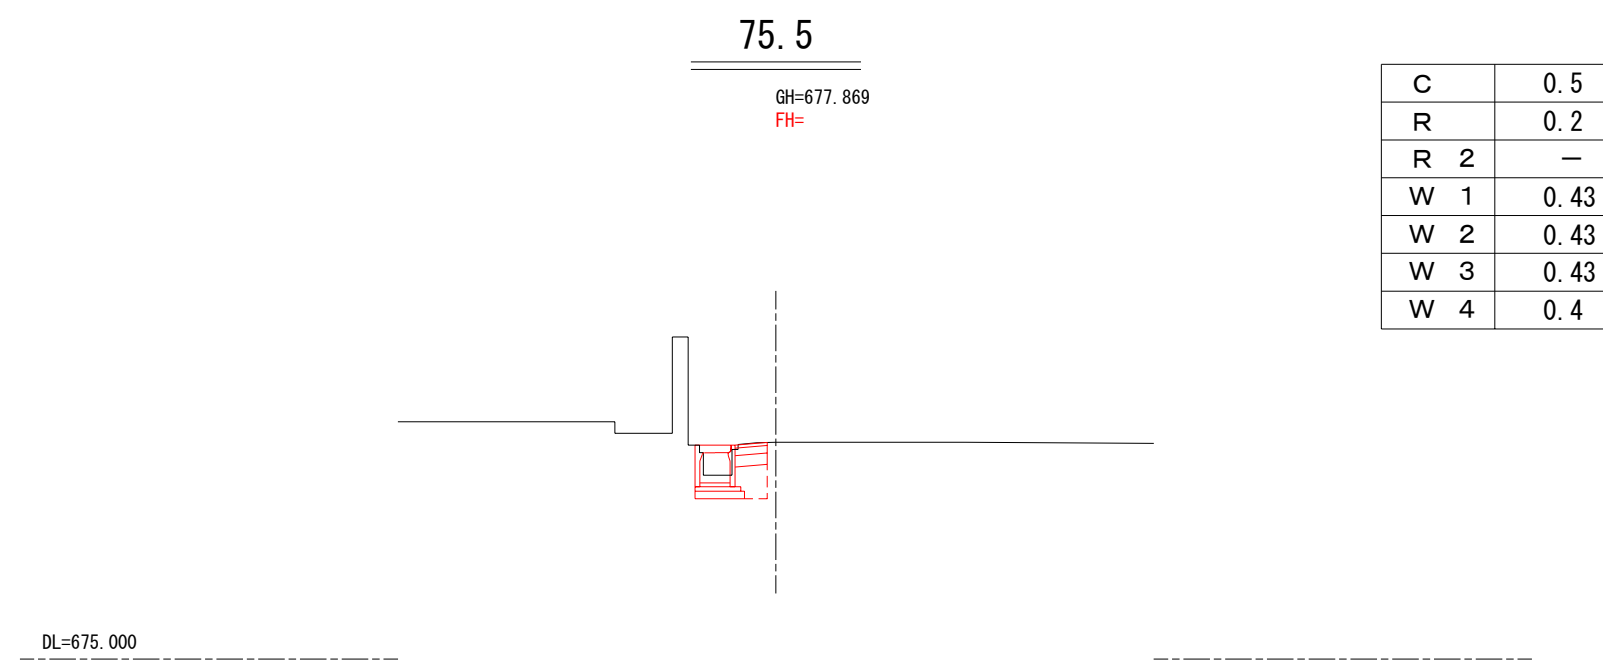

平成25年度 町単独側溝改修工事				
番号	23	横断図	縮尺	1:100
町道54号線				
箕輪町 木下				
町長	課長	照査	設計	
箕輪町役場				
設計会社	株式会社 北測	管理技術者	飯島 一徳	
		照査技術者	青山 工	
測量会社	株式会社 北測	主任技術者	平沢 宏光	
調査会社		主任技術者		

水路工詳細図

S=V=1: 50  
H=1:100

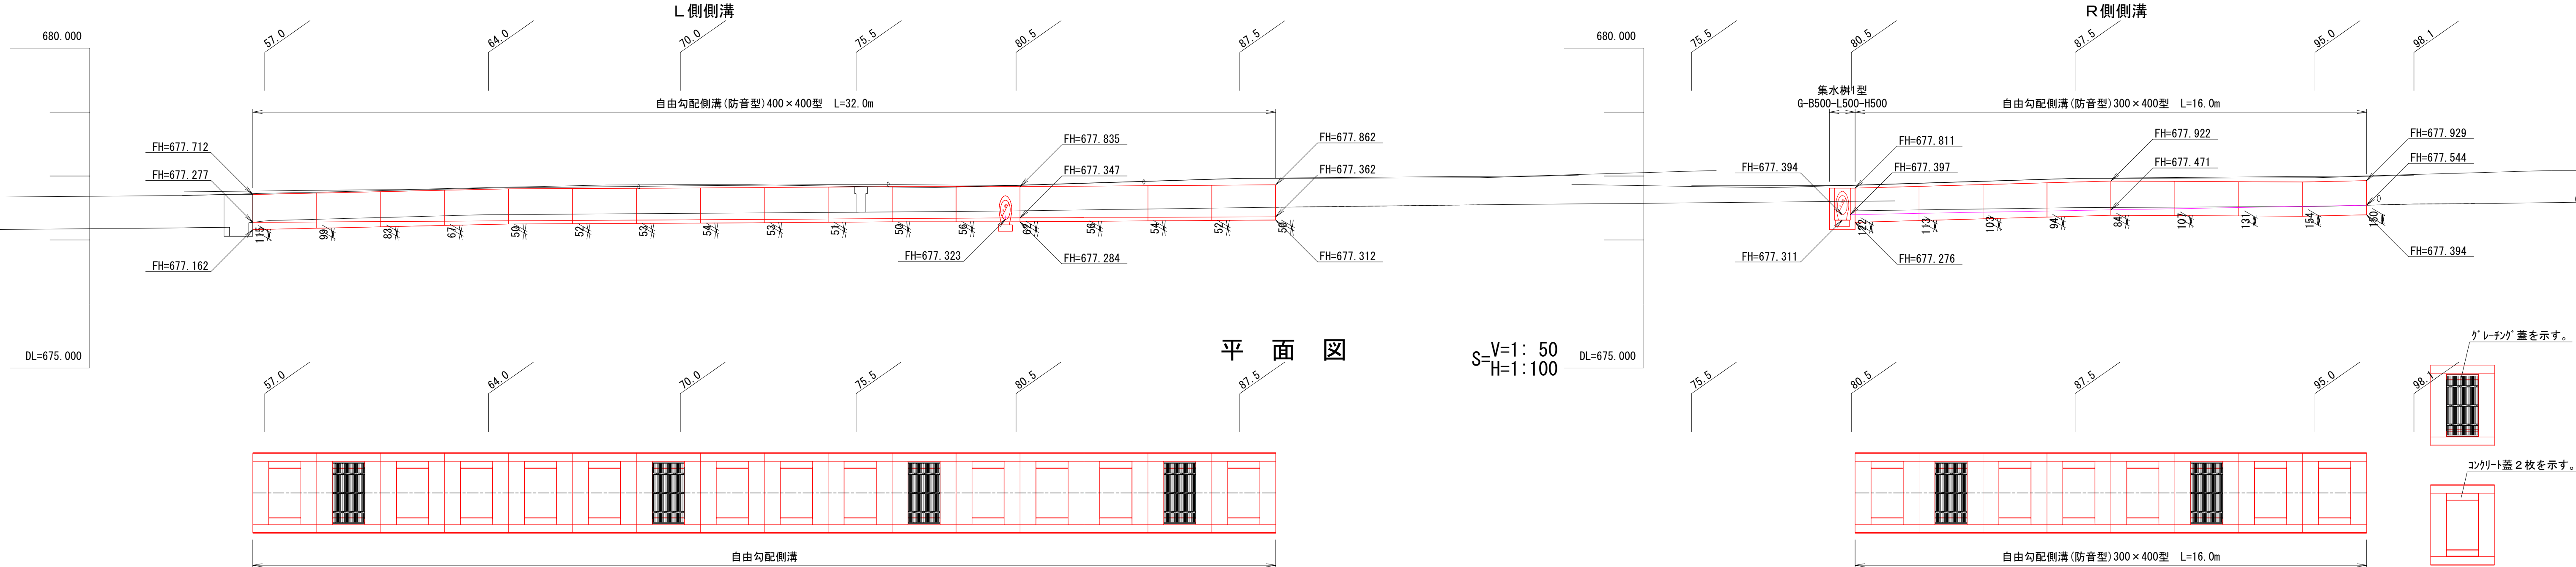

平面図

S=V=1: 50  
H=1:100

自由勾配側溝(防音型)400型




S=1:10

自由勾配側溝(防音型)300型

S=1:10

台付管φ300 標準図

S=1:10

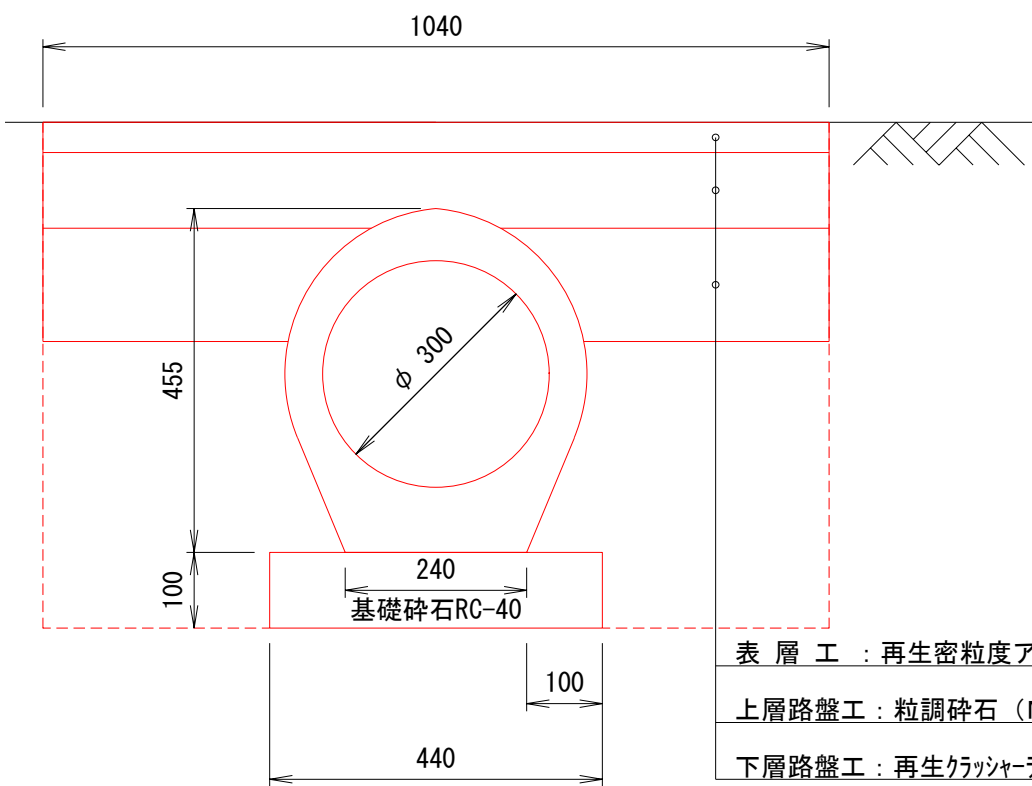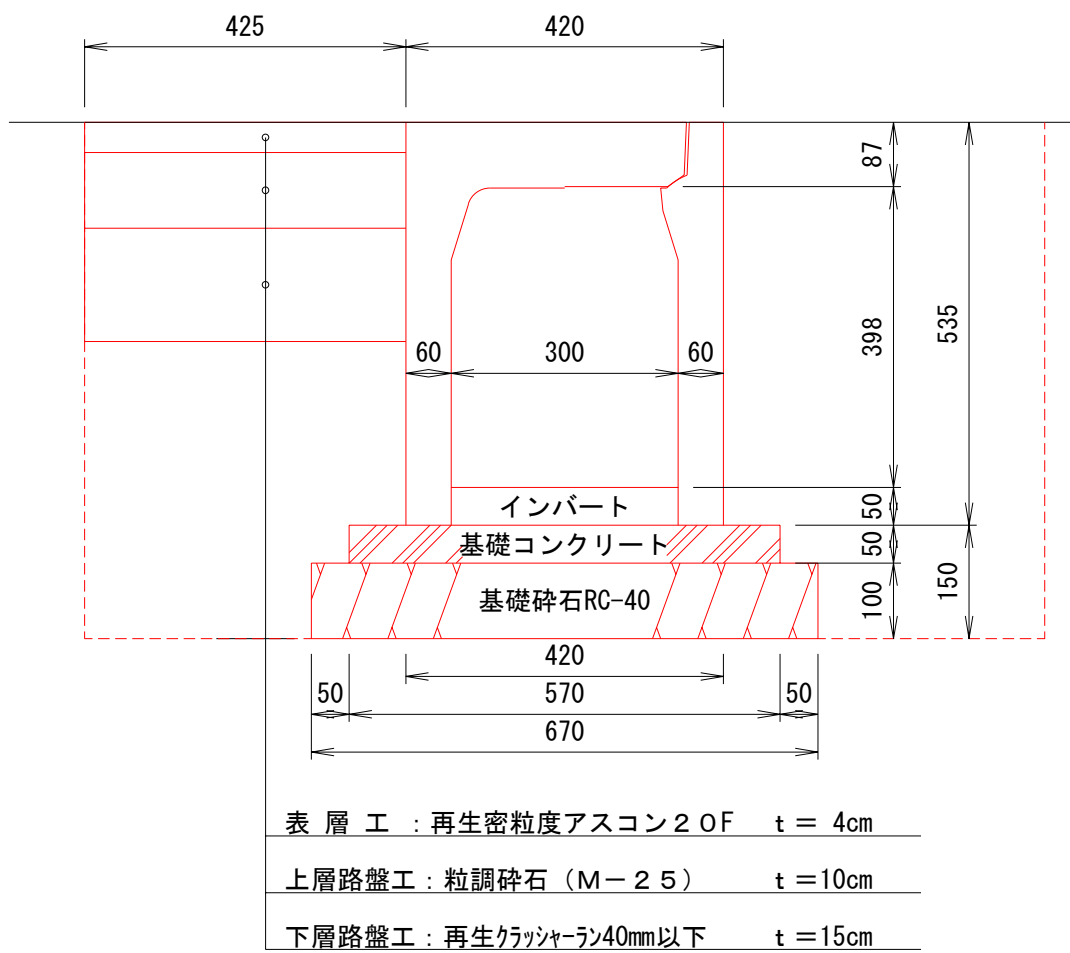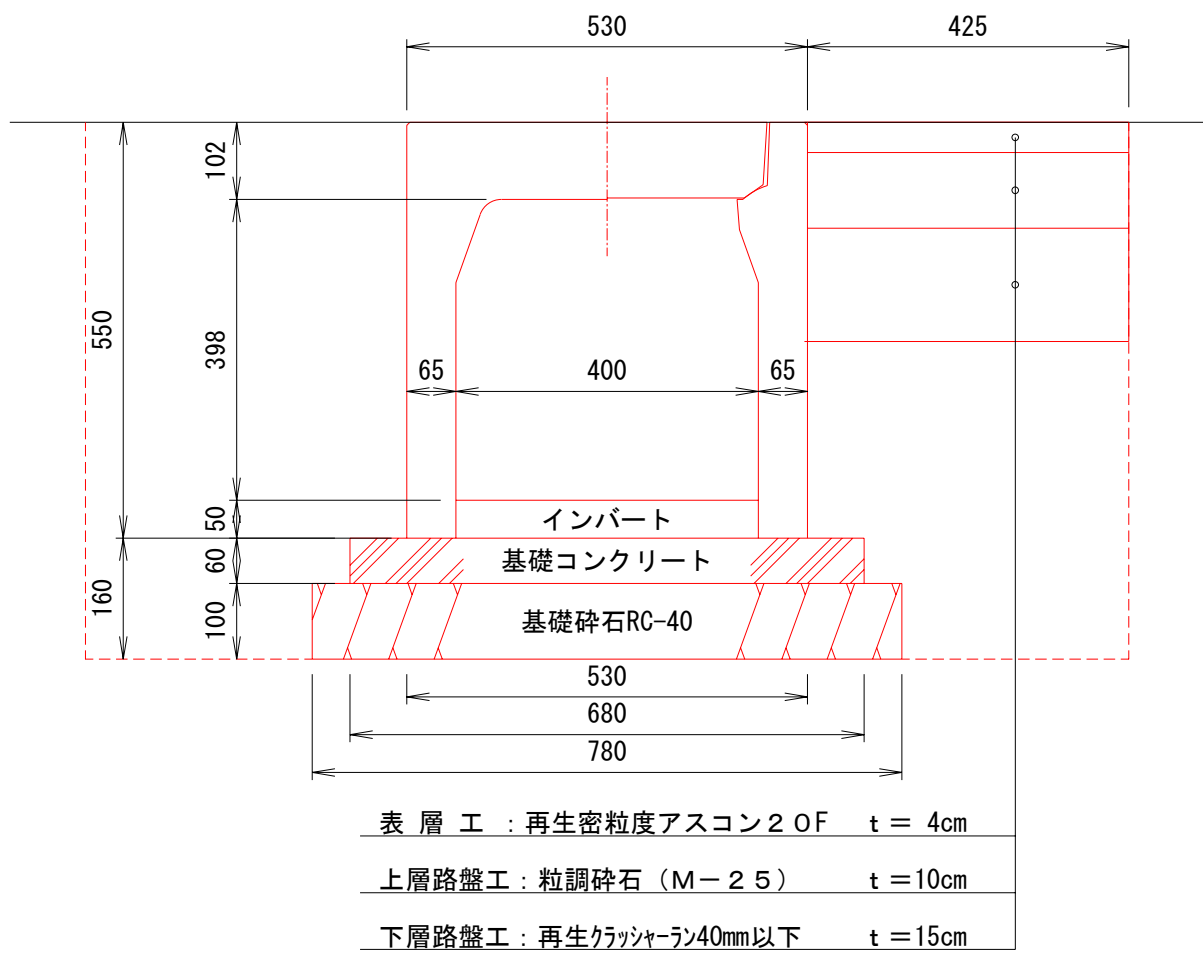

表層工：再生密粒度アスコン2 OF t = 4cm  
上層路盤工：粒調砕石 (M-25) t = 10cm  
下層路盤工：再生クワッシャー40mm以下 t = 15cm

自由勾配側溝(防音型)400×400型 材料表 (10m当たり)					
名称	規格	単位	数量	摘要	
自由勾配側溝	防音型300型	m	10.0		
インバートコンクリート		m <sup>3</sup>	0.20		
基礎コンクリート		m <sup>3</sup>	0.408		
型枠		m <sup>2</sup>	1.2		
基礎材	RC40-0 (10cm厚)	m <sup>2</sup>	7.8		

自由勾配側溝(防音型)300×400型 材料表 (10m当たり)					
名称	規格	単位	数量	摘要	
自由勾配側溝	防音型300型	m	10.0		
インバートコンクリート		m <sup>3</sup>	0.15		
基礎コンクリート		m <sup>3</sup>	0.285		
型枠		m <sup>2</sup>	1.00		
基礎材	RC40-0 (10cm厚)	m <sup>2</sup>	6.7		

台付管 φ350 (10m当たり)					
名称	規格	単位	数量	摘要	
台付管	φ300 (10cm厚)	m	10.0		
基礎砕石	RC40-0 (10cm厚)	m <sup>2</sup>	4.4		


台付管φ300 標準数量					
掘削埋戻	C	0.7			
盛土	R	0.3			
表層工	W 1	1.04			
上層路盤工	W 2	1.04			
下層路盤工	W 3	0.87			
舗装版撤去工	W 4	1.1			

集水樹1型 材料表 (G-B500-L500-H500) 1基当たり					
名称	規格	単位	数量	摘要	
コンクリート	18-8-25B8	m <sup>3</sup>	0.26		
型枠		m <sup>2</sup>	3.1		
基礎材	クワッシャー 40-0	m <sup>2</sup>	0.8		
樹蓋	グレーチング 蓋t-25	枚	1.0		

集水樹1型


G-B500-L500-H500 S=1/20

側面図(A-A)

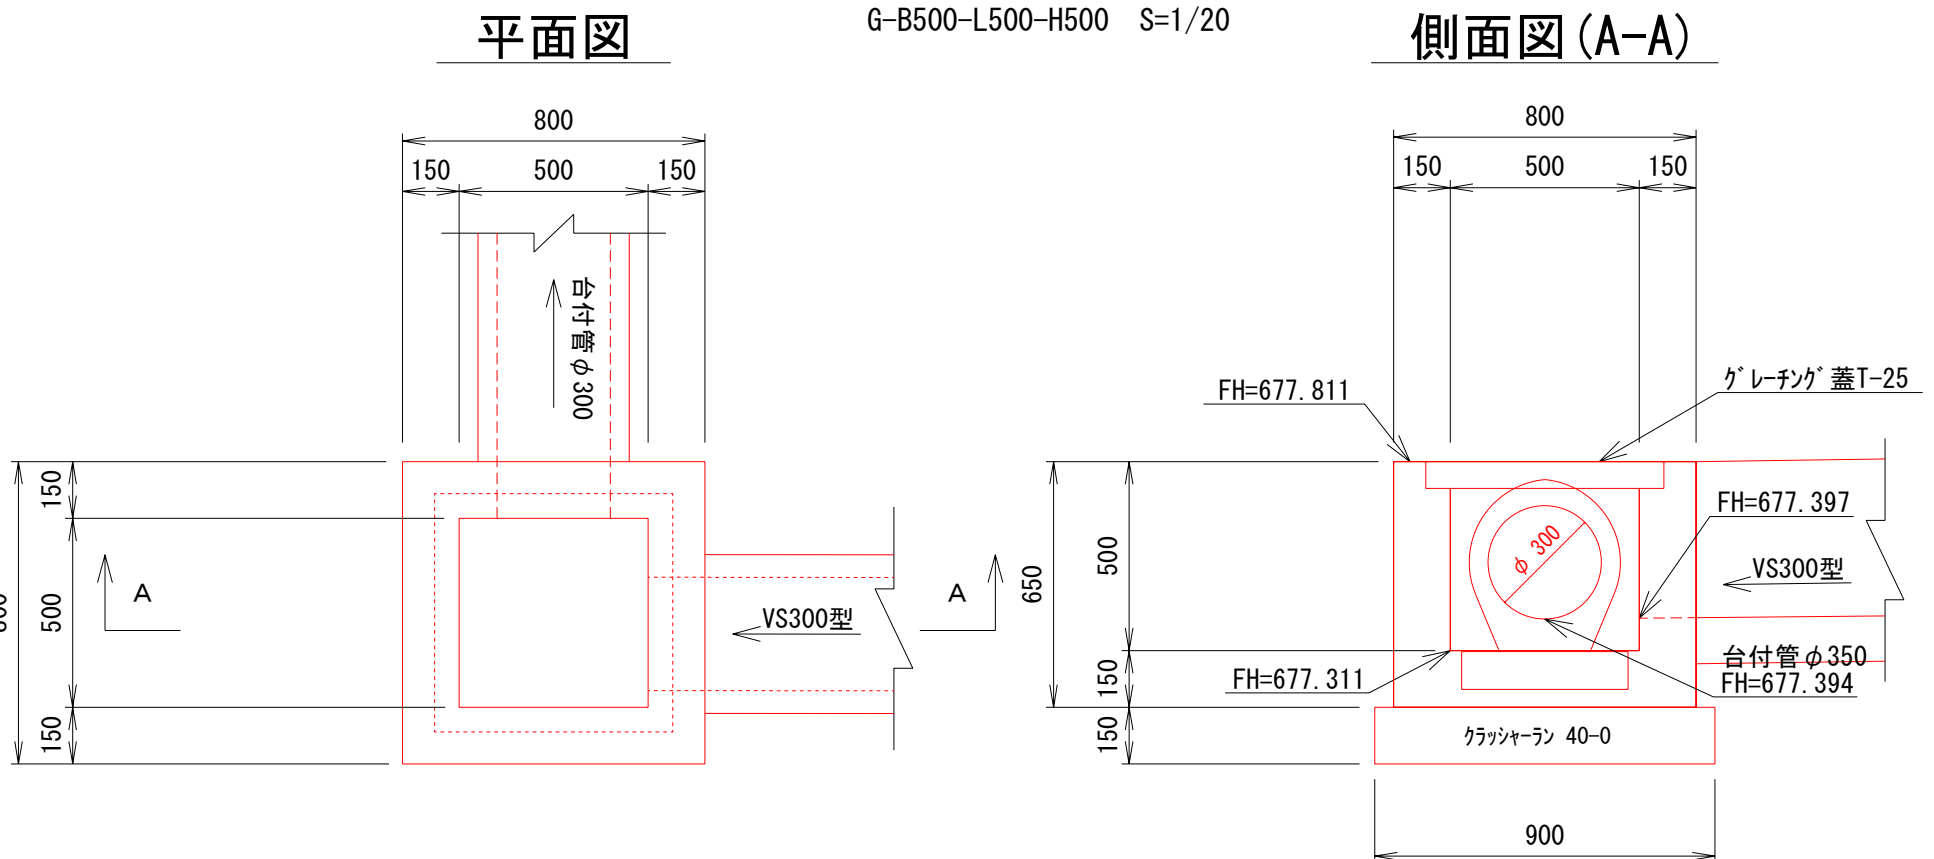


舗装版撤去平面図

S=1:250

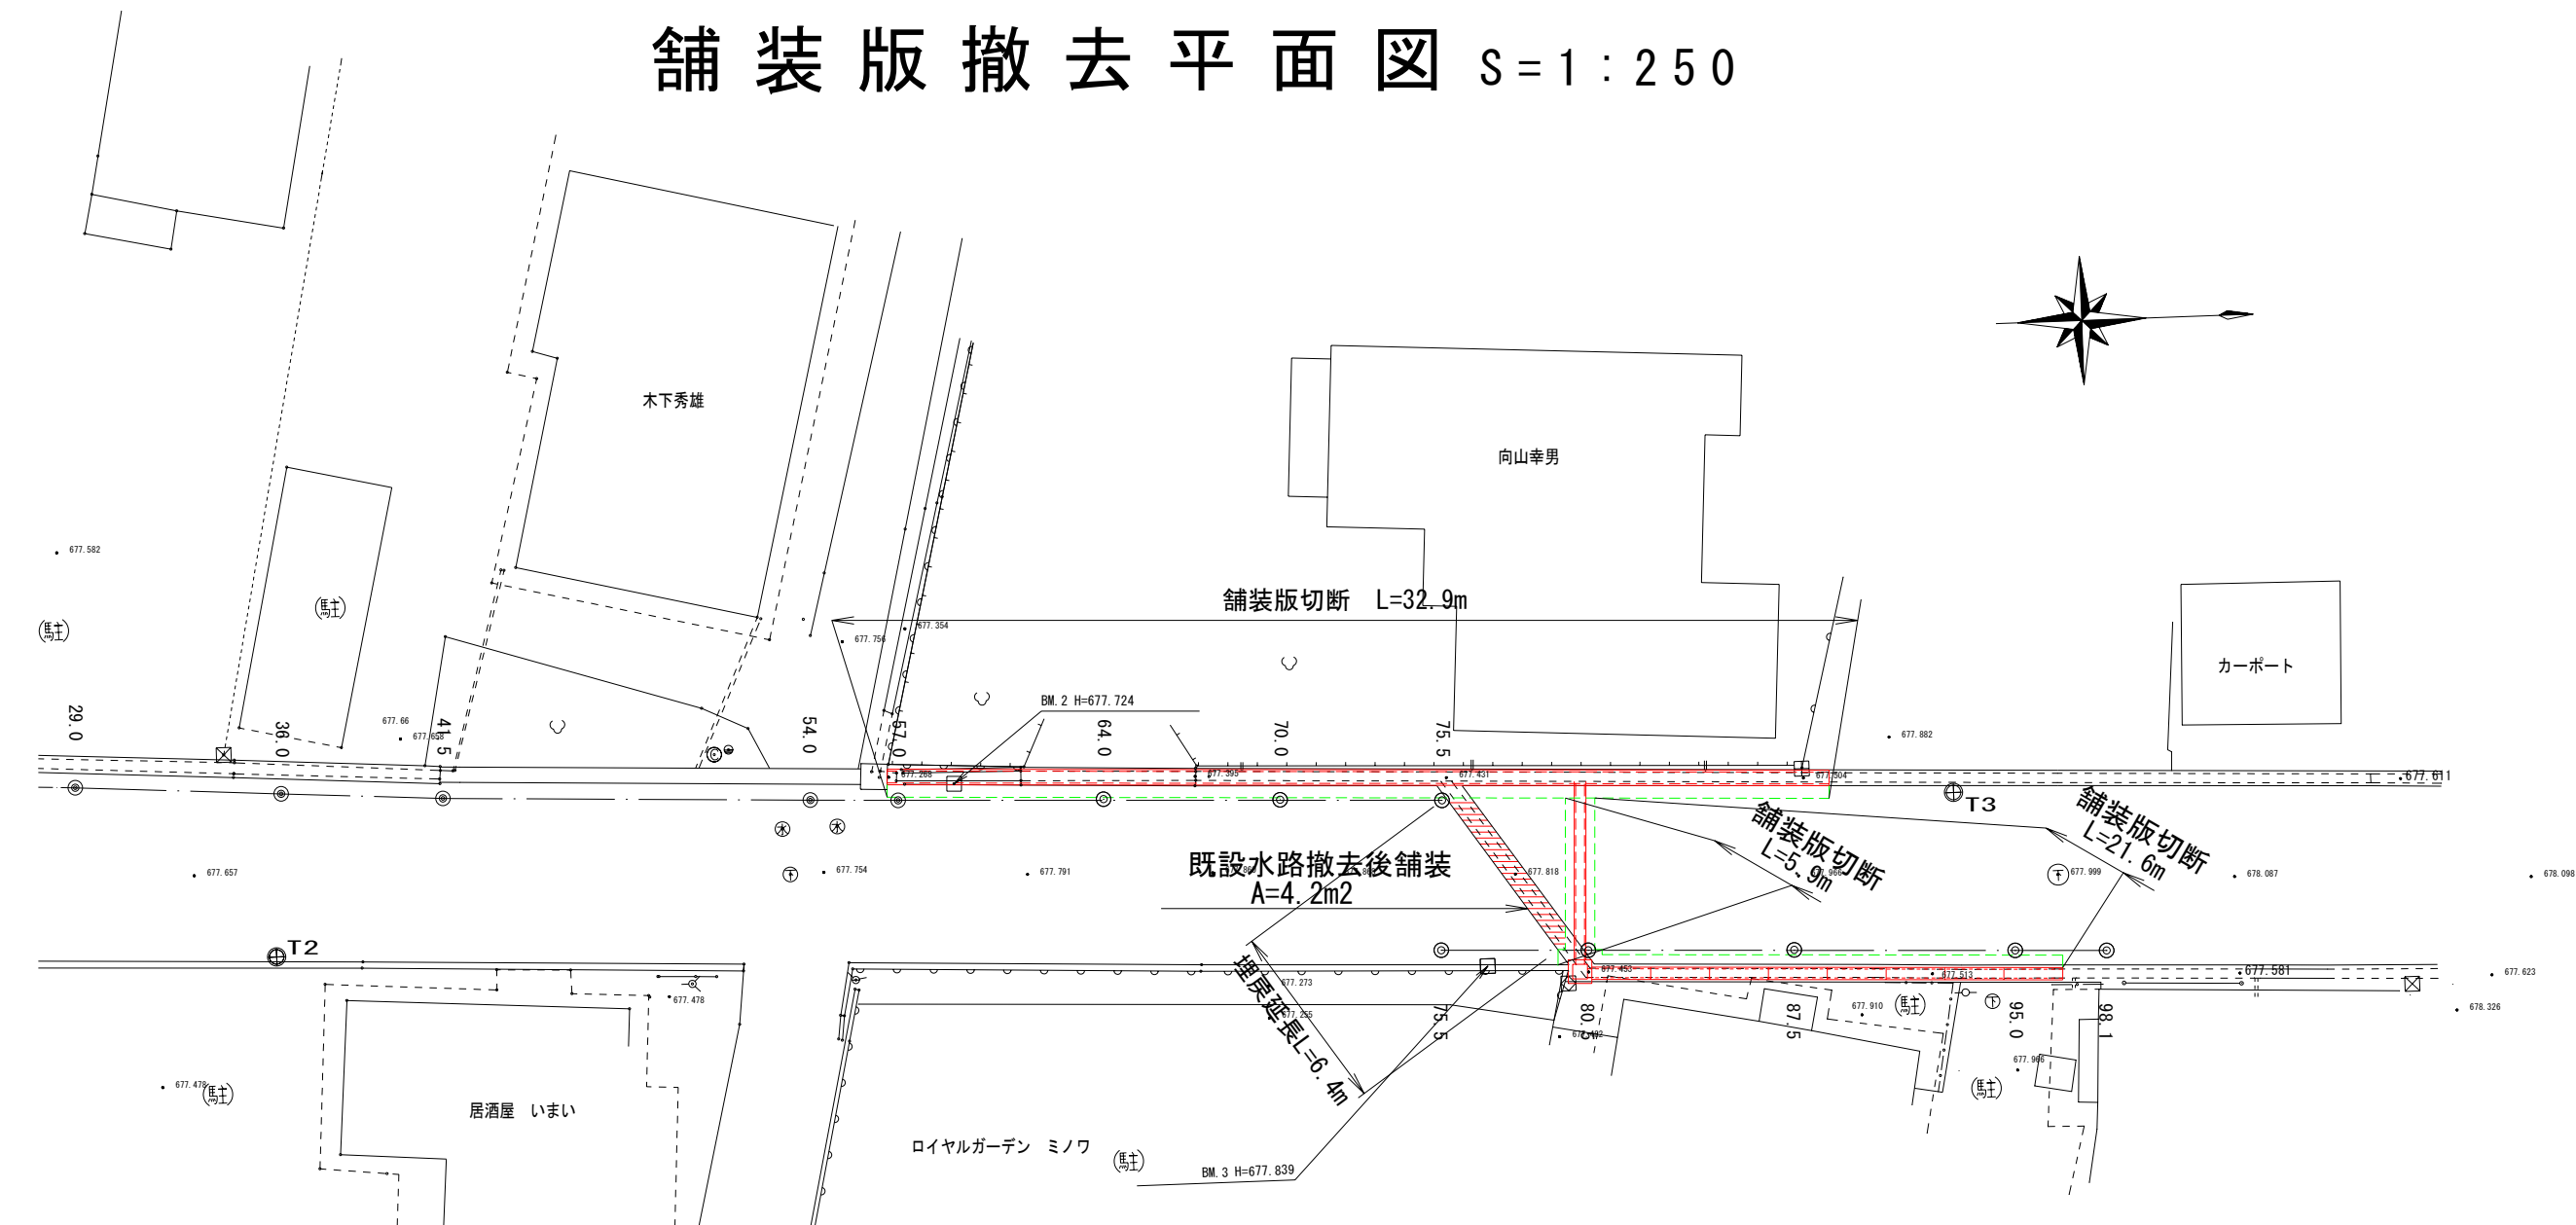

構造物撤去詳細図


S=1:20

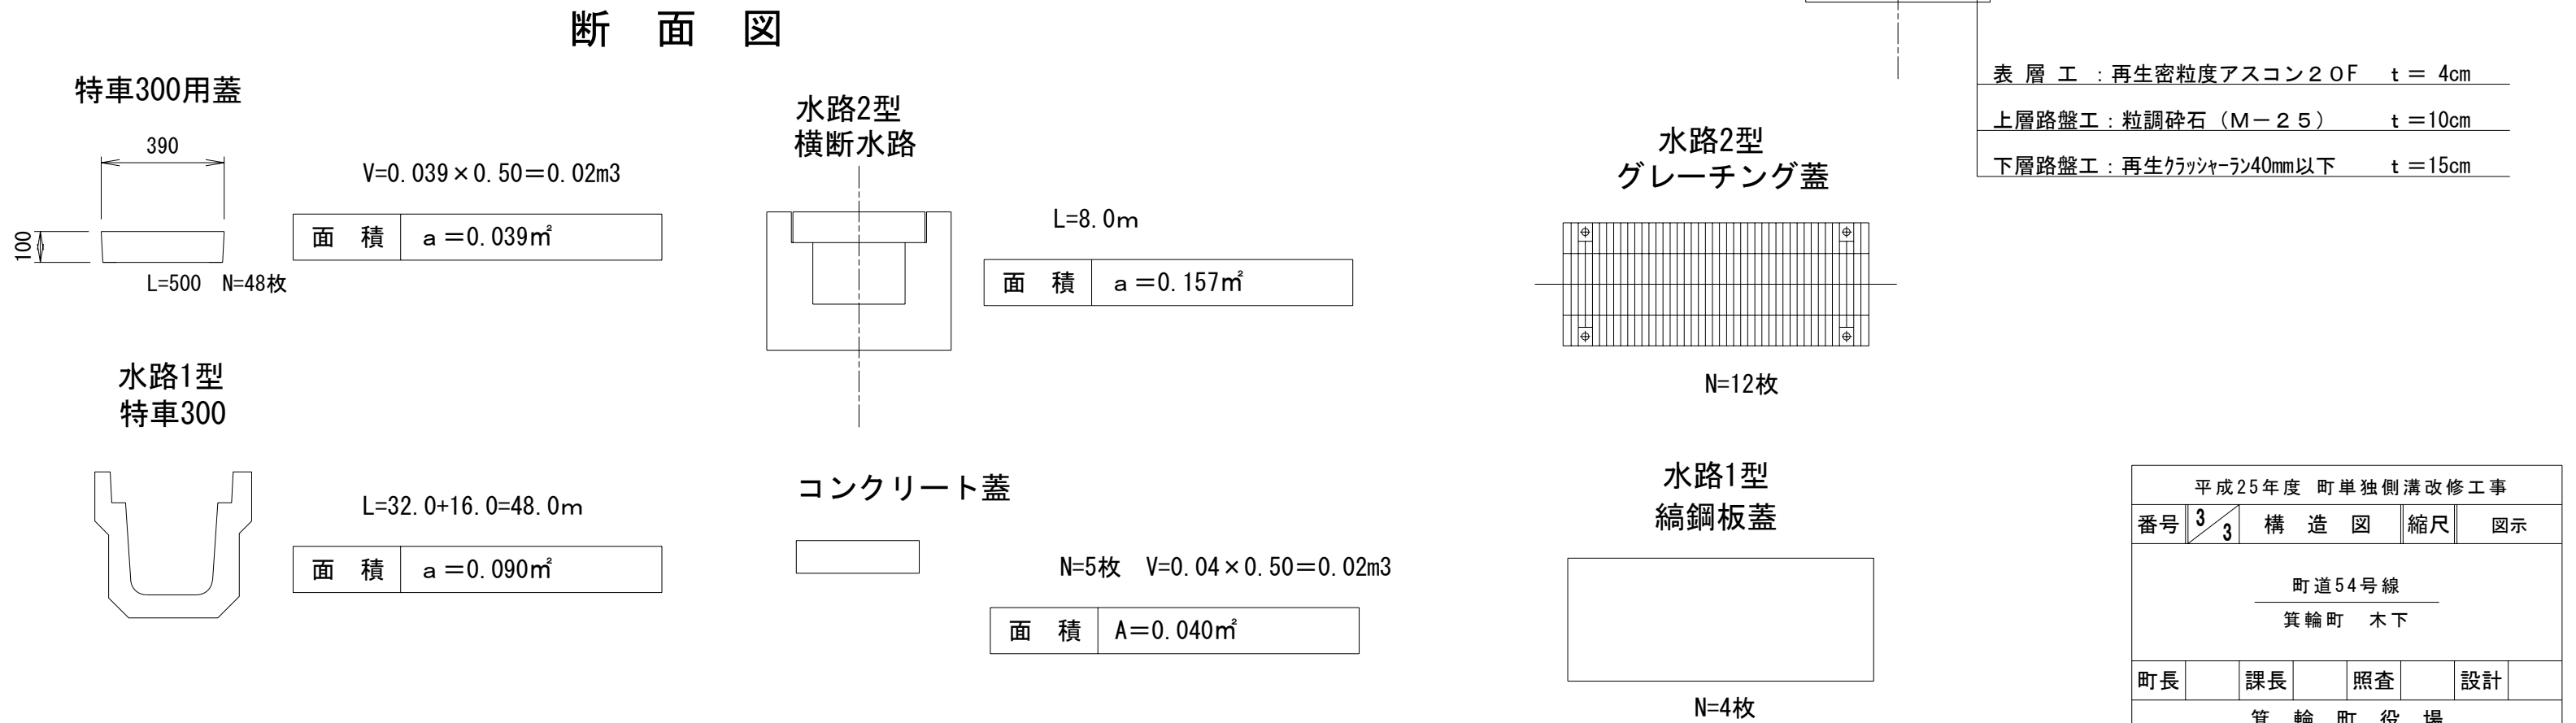

水路2型  
横断水路標準土工図


埋戻 A=0.1m<sup>2</sup>  
表層工：再生密粒度アスコン2 OF t = 4cm  
上層路盤工：粒調砕石 (M-25) t = 10cm  
下層路盤工：再生クワッシャー40mm以下 t = 15cm

平成25年度 町単独側溝改修工事				
番号	3	3	構 造 図	縮 尺 図 示
町道54号線				
箕輪町 木下				
町長	課長	照査	設計	
箕輪町役場				
設計会社	株式会社 北測	管理技術者	飯島 一徳	
測量会社	株式会社 北測	照査技術者	青山 工	
調査会社		主任技術者	平沢 宏光	

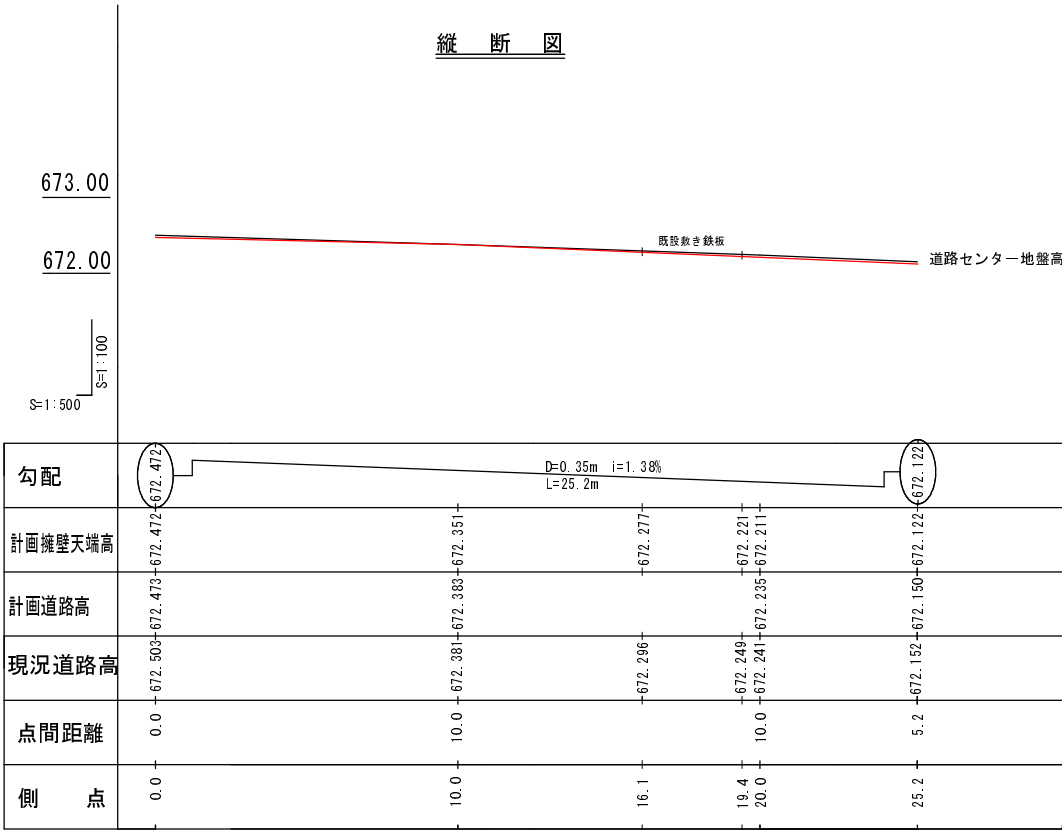


K B M = 672.180 PT25.2付近MH中心





舗装展開図 1 : 100

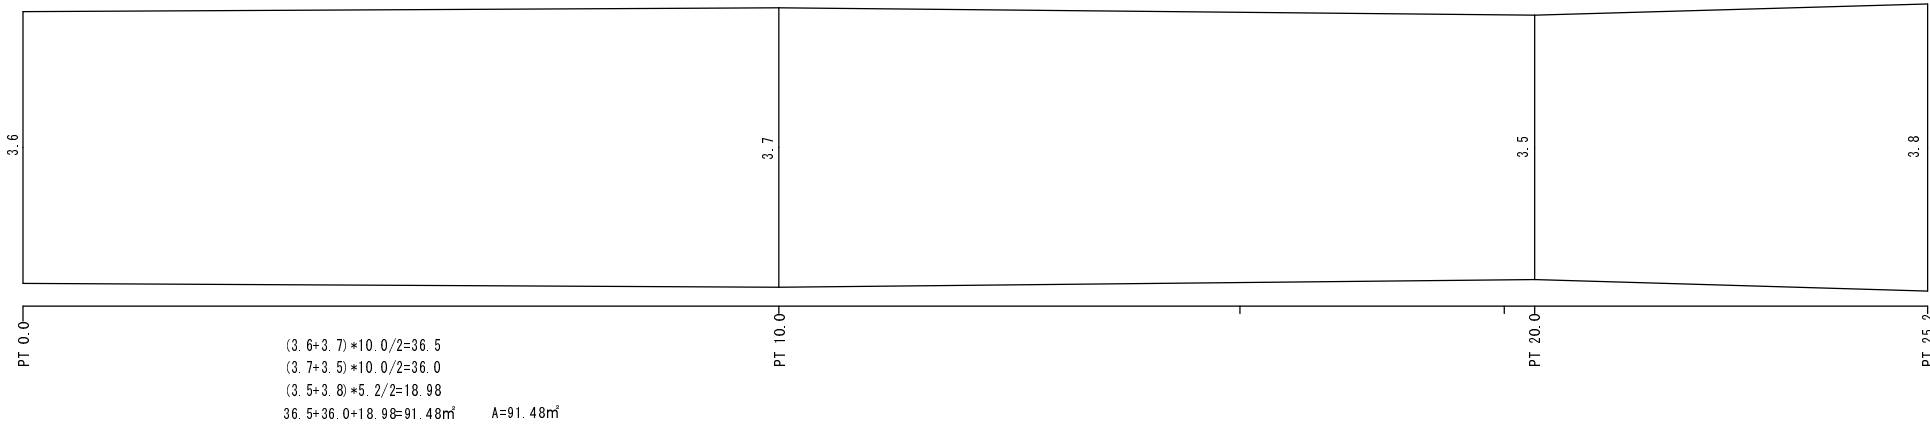

標準断面図 (PT20.0) 1 : 20

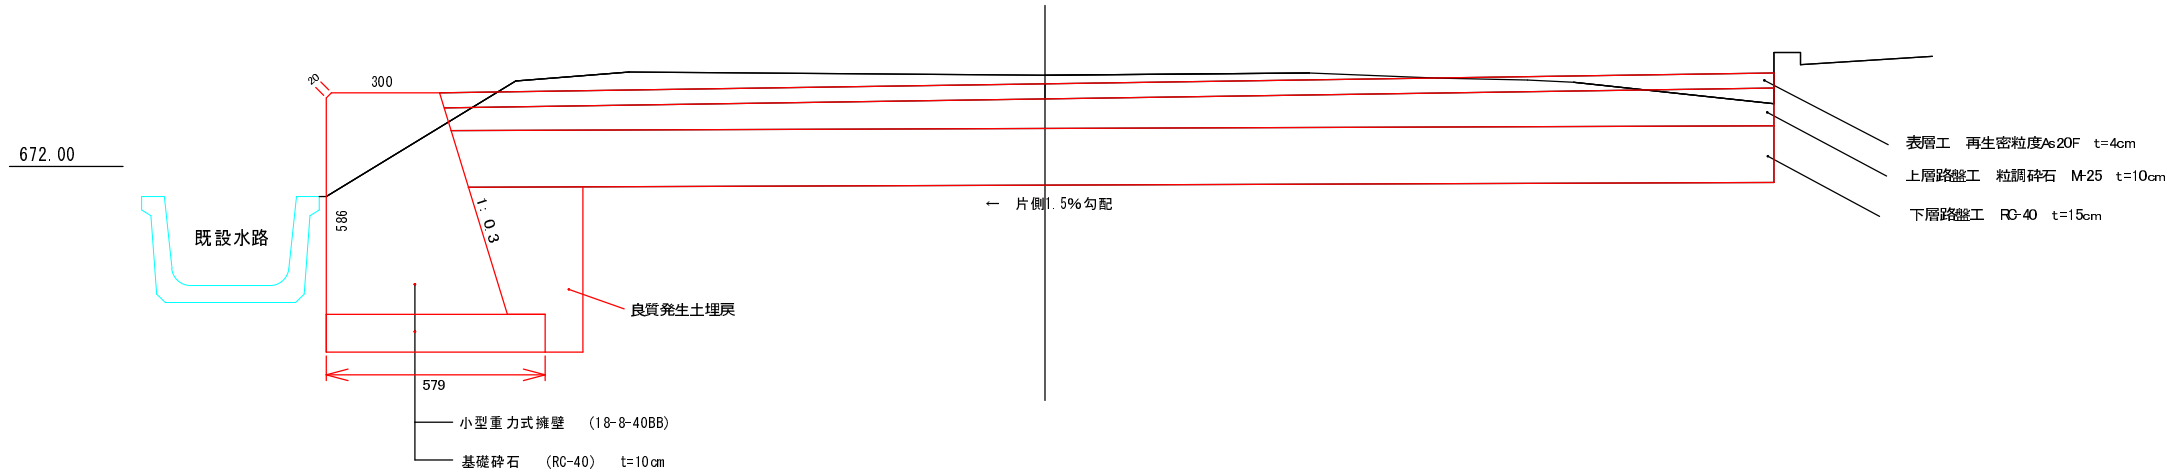

横断図 1 : 100

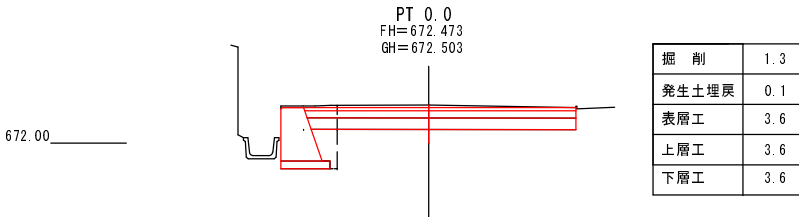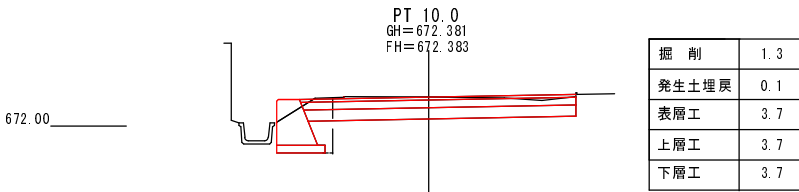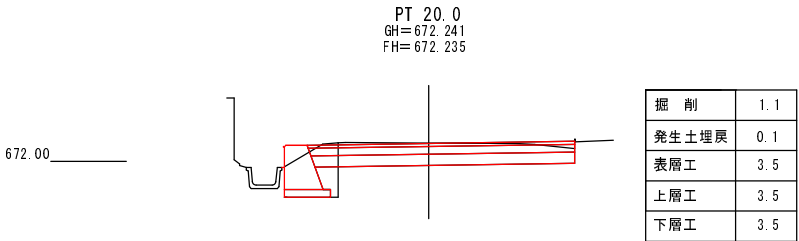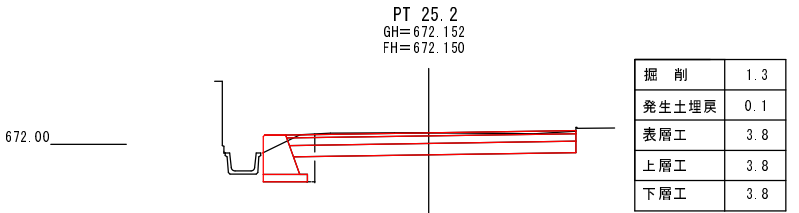

平成25年度 町単独路肩補修工事

縦断図・横断図  
標準断面図

縮尺  
図示

町道548号線  
箕輪町木下


照査  
設計  
大槻  
製図  
大槻

図面番号  
2 葉中之 1

箕輪町役場



小型重力式擁壁 展開図 1 : 5 0

①PT0. 0～PT16. 1 ②PT19. 6～PT25. 2  
① L=16. 1m ② L=5. 6m ①+② L=21. 7m

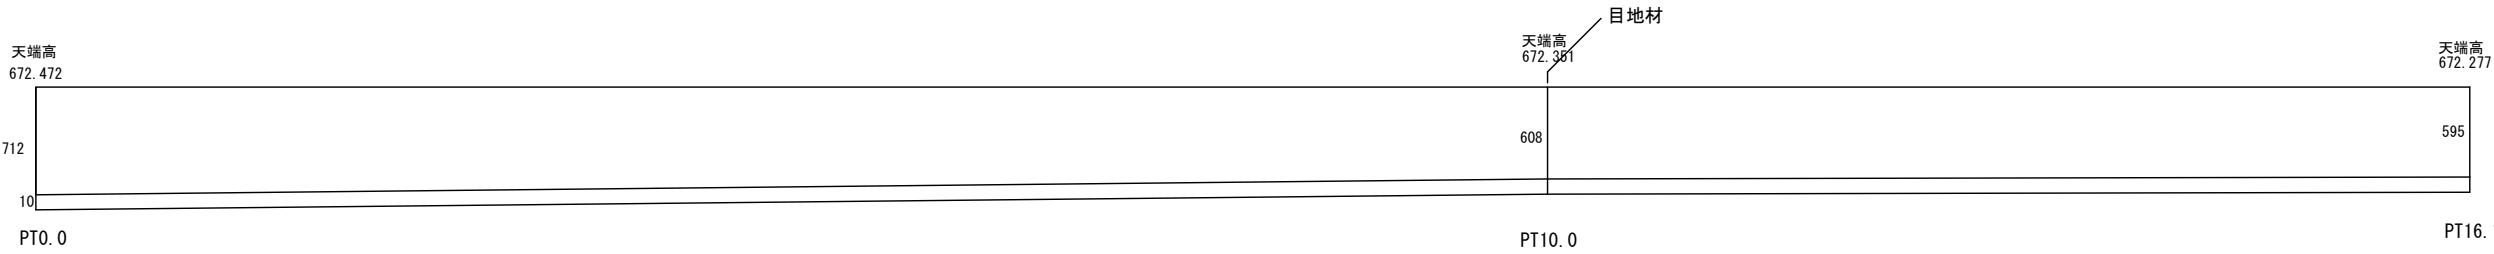

小型重力式擁壁 展開図 1 : 5 0


PT16. 1～PT19. 6 (敷き鉄板再設置箇所)  
L=3. 5m

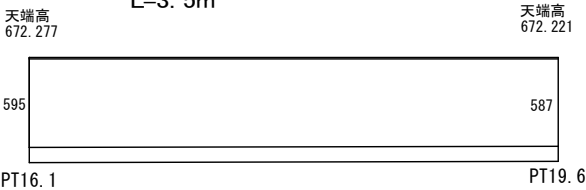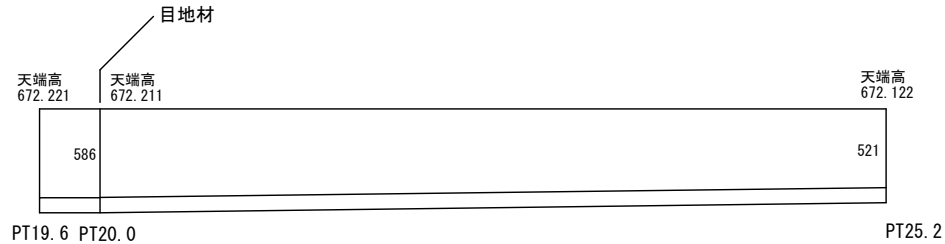

※ ポールコーン設置 4本(現場打ち合わせにより)


小型重力式擁壁 標準断面図 1 : 2 0

PT 0. 0

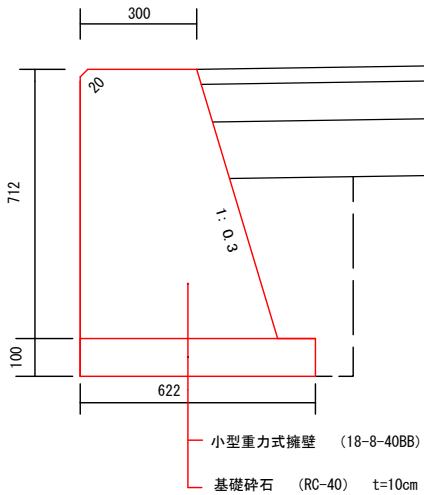


小型重力式擁壁 標準断面図 1 : 2 0

PT16. 1

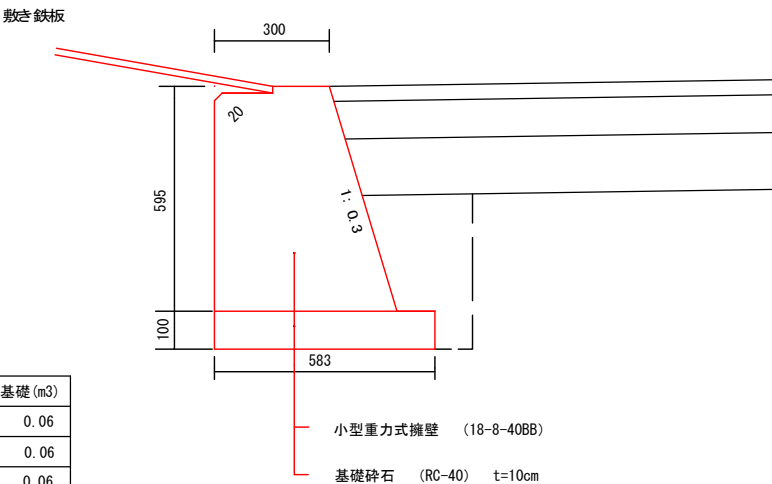

敷き鉄板 1 : 5 0

PT16. 1～PT19. 6

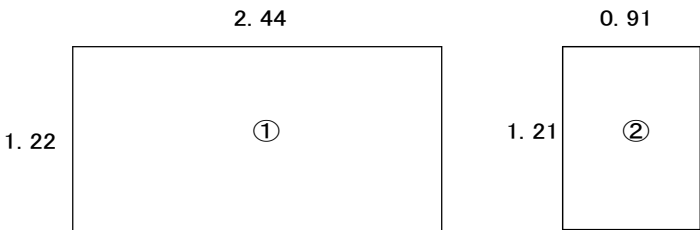

※ ①②とも t=0. 9cm

①2. 44\*1. 22=2. 98㎡


②0. 91\*1. 21=1. 10㎡

①+② 計 4. 08㎡

300型擁壁材料表

PT	H(m)	B(m)	コンクリート(㎡)	型枠(㎡)	基礎(m3)
0. 0	0. 71	0. 54	0. 30	1. 45	0. 06
10. 0	0. 61	0. 54	0. 26	1. 24	0. 06
16. 1	0. 60	0. 51	0. 24	1. 22	0. 06
19. 6	0. 60	0. 51	0. 24	1. 22	0. 06
20. 0	0. 59	0. 51	0. 24	1. 20	0. 06
25. 2	0. 52	0. 49	0. 21	1. 06	0. 06

舗装版撤去図 1 : 200

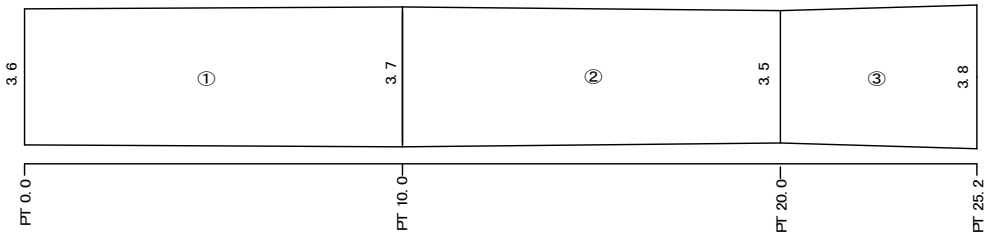

舗装版厚 t=4cm  
舗装版切断 3. 6+3. 8=7. 4m  
舗装版撤去  
①=( 3. 6+3. 7) \*10. 0/2=36. 5㎡  
②=( 3. 7+3. 5) \*10. 0/2=36. 0㎡  
③=( 3. 5+3. 8) \*5. 2/2=18. 98㎡  
①\*②\*③=91. 48㎡≈91. 5㎡

平成25年度 町単独路肩補修工事

展開図・撤去図 縮尺 図示

町道548号線

箕輪町 木下

照査 設計 大槻 製図 大槻

図面番号 2 葉中之 2

箕輪町役場