

位置図



南箕輪村




平成25年度 町単独道路改良工事				
番号	1/5	平面図・縦断面	縮尺	図示
町道13号線				
箕輪町 木下 町田橋西				
町長	課長	照査	設計	
箕 輪 町 役 場				
設計会社	株式会社 北測	管理技術者 照査技術者	飯島 一徳 青山 工	
測量会社	株式会社 北測	主任技術者	坪沢 宏光	
調査会社		主任技術者		

横断図 S=1/100

P20.00


GH=667.019
FH=667.034

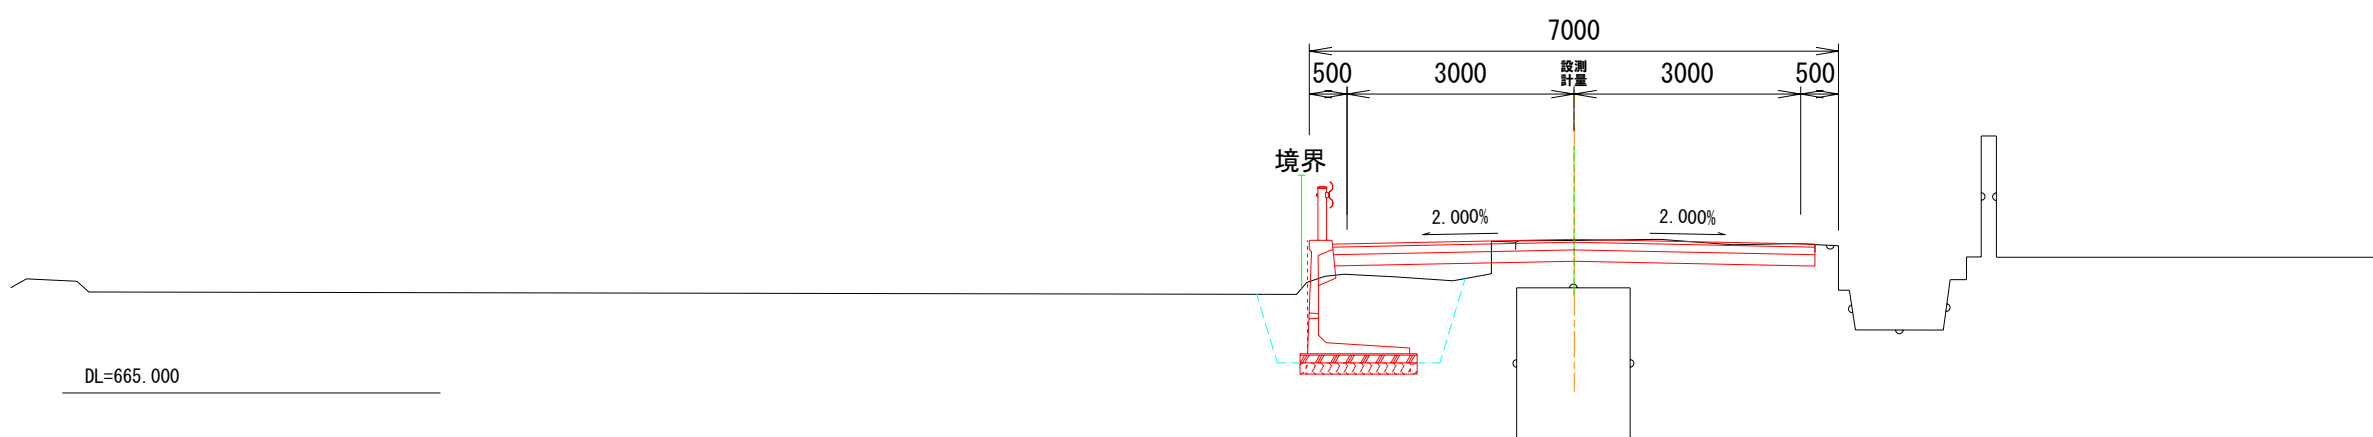

		埋込部 P12.50~0.50~		町道部 P12.50~0.51~
掘	削	C	5.0	4.1
埋	戻	R	2.1	2.2
盛	土	R 2	0.0	0.0
表	層 工	W 1	6.38	6.38
基	層 工	W 2	6.38	0.00
上層路盤工		W 3	6.37	6.38
下層路盤工		W 4	6.46	6.37
舗装版撤去工		W 5	4.0	4.0

P12.50


GH=667.442
FH=667.447

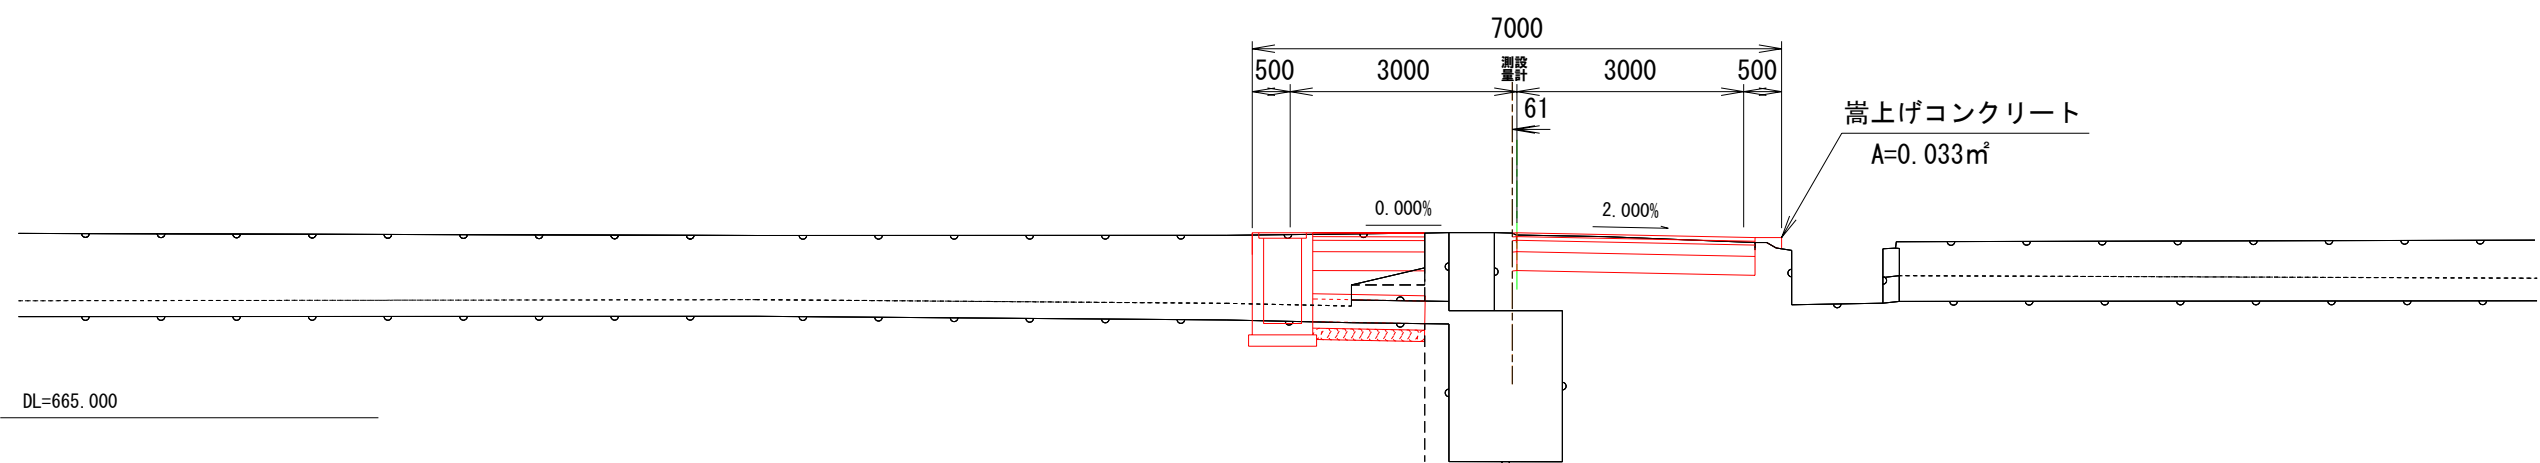

掘	削	C	1.5
埋	戻	R	0.0
盛	土	R 2	0.0
表	層 工	W 1	4.69
基	層 工	W 2	4.69
上層路盤工		W 3	4.69
下層路盤工		W 4	4.69
舗装版撤去工		W 5	3.1

P7.50


GH=667.359
FH=667.359

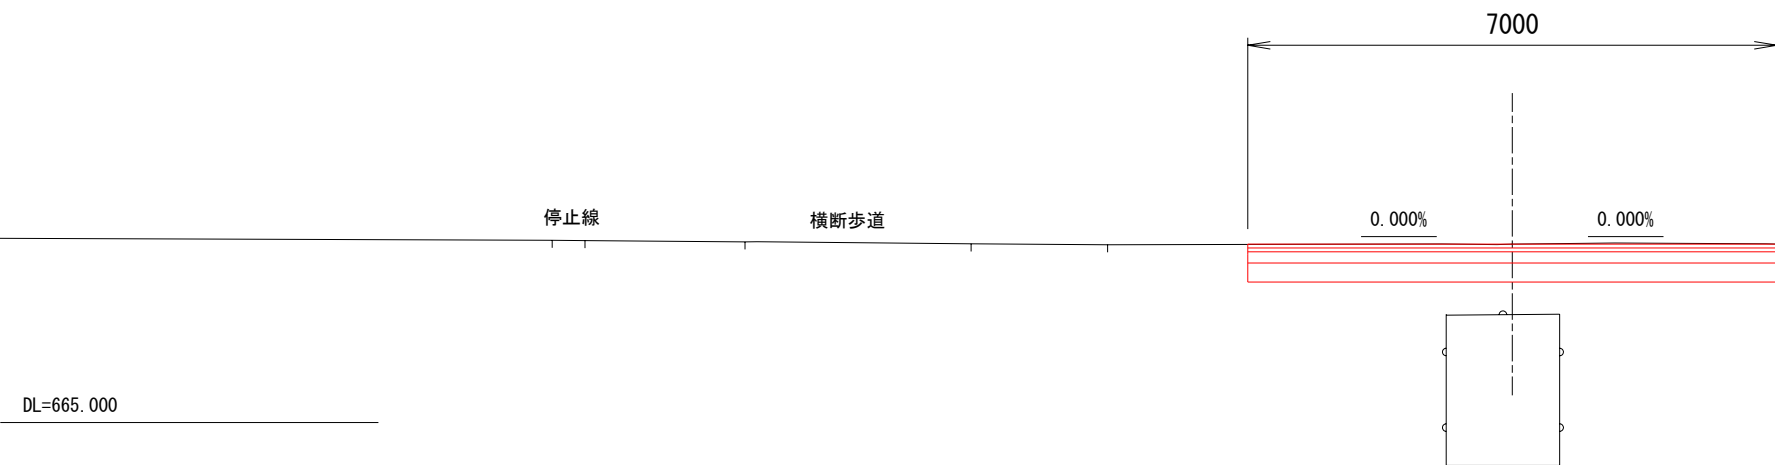

掘	削	C	3.5
埋	戻	R	0.0
盛	土	R 2	0.0
表	層 工	W 1	7.00
基	層 工	W 2	7.00
上層路盤工		W 3	7.00
下層路盤工		W 4	7.00
舗装版撤去工		W 5	7.0


P0.00

GH=667.460
FH=

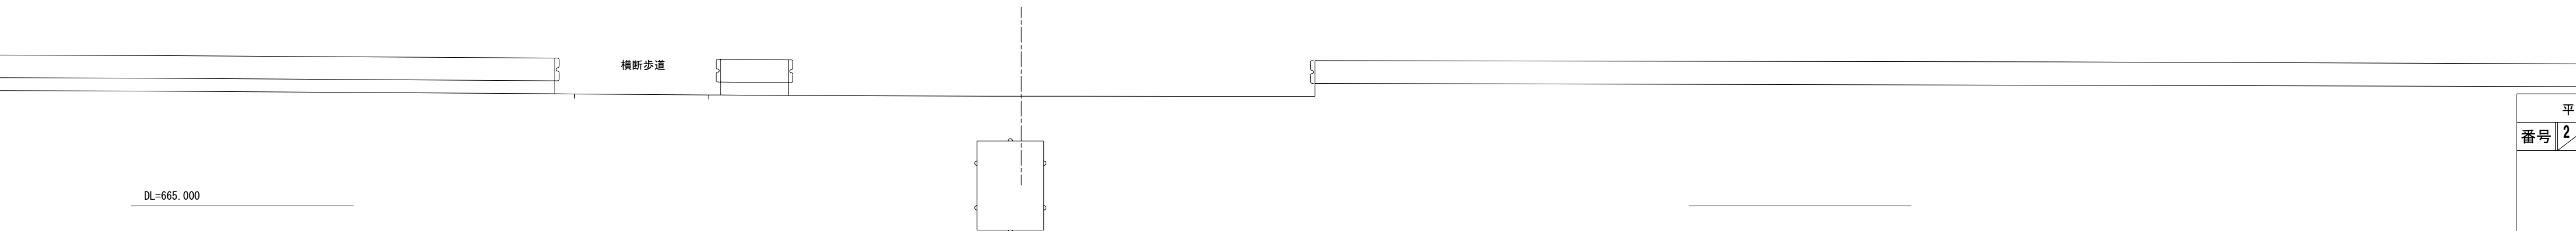


平成25年度 町単独道路改良工事				
番号	2/5	横断図 (2-1)	縮尺	1/100
町道 1 3 号 線				
箕輪町 木下 町田橋西				
町長	課長	照査	設計	
箕輪 町 役 場				
設計会社	株式会社 北測	管理技術者	飯島 一徳	
測量会社	株式会社 北測	照査技術者	青山 工	
調査会社		主任技術者	平沢 宏光	


横断図 S=1/100

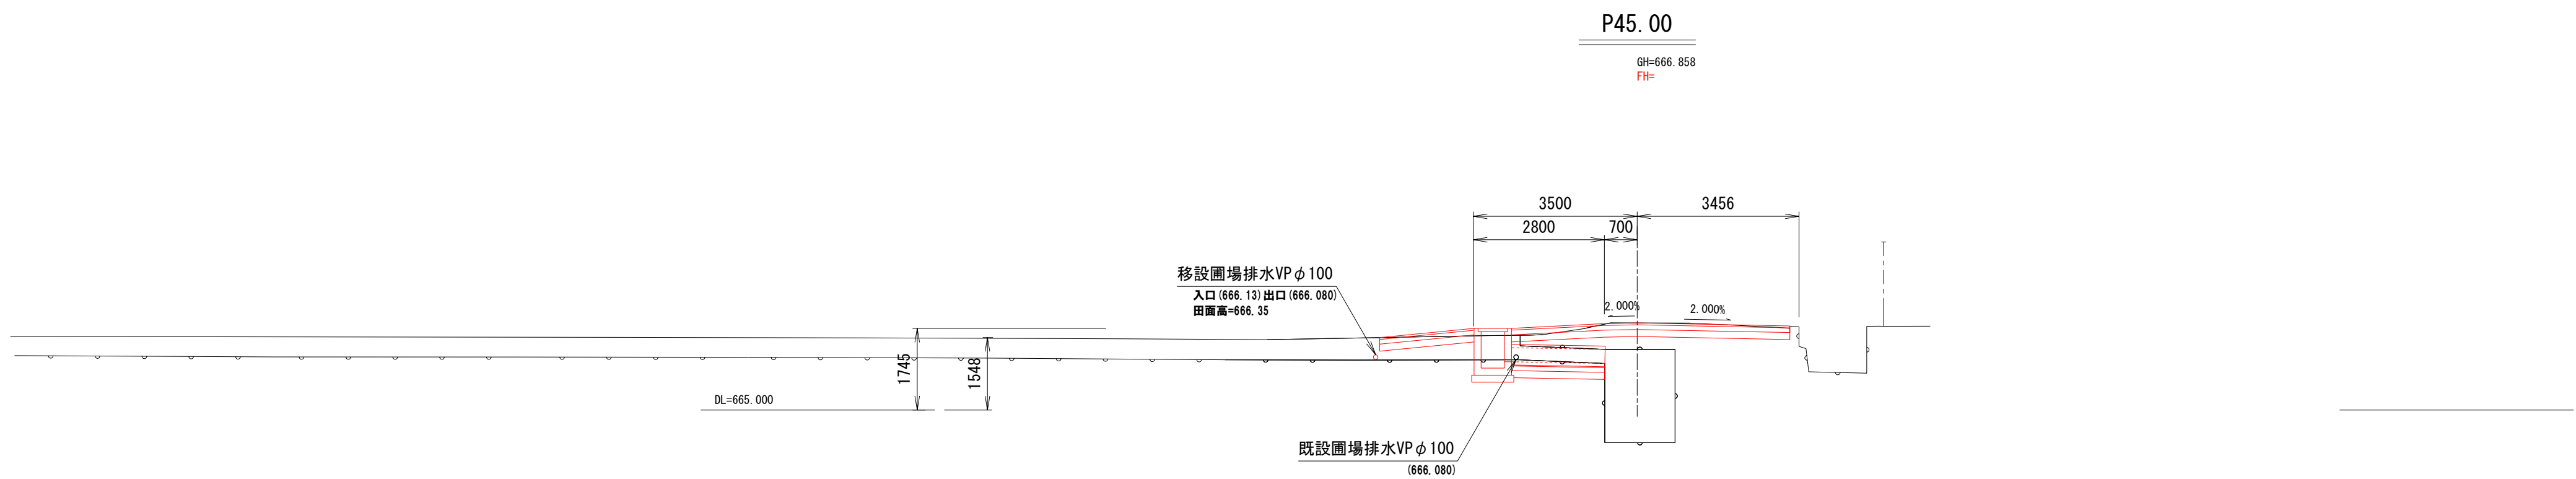

掘	削	C	1.1	
埋	戻	R	0.0	
盛	土	R 2	0.0	
表	層	工	W 1	6.76
基	層	工	W 2	0.00
上	層	路盤工	W 3	6.76
下	層	路盤工	W 4	6.76
舗	装	版撤去工	W 5	3.9

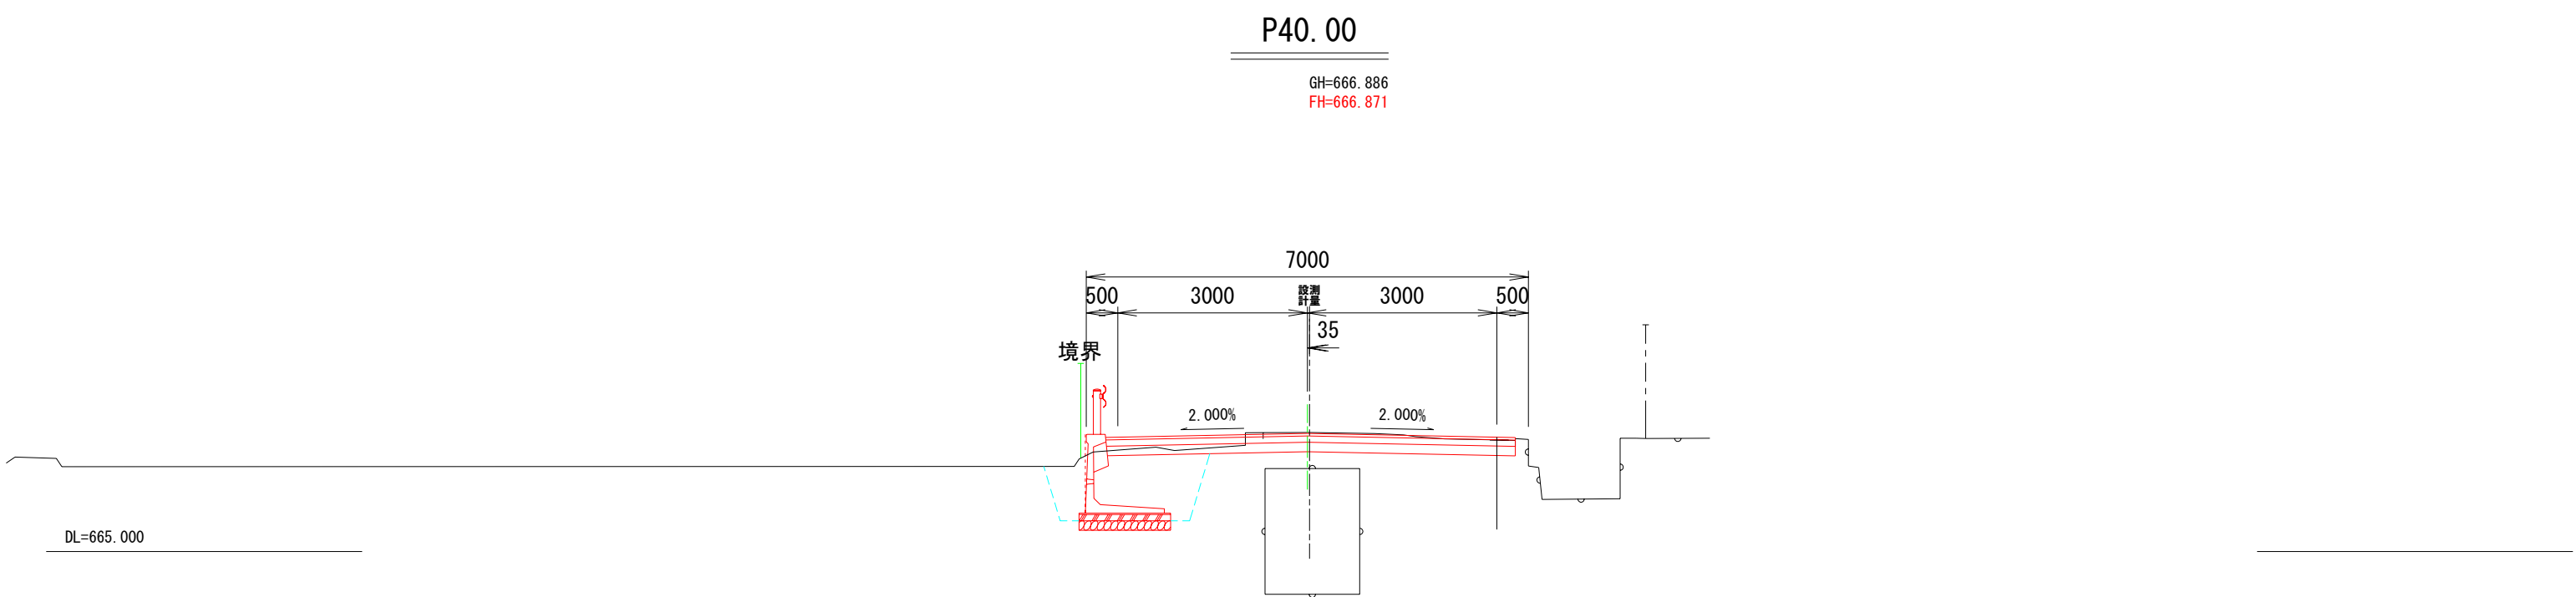


掘	削	C	4.0
埋	戻	R	1.9
盛	土	R 2	0.0
表	層 工	W 1	6.49
基	層 工	W 2	0.00
上層路盤工		W 3	6.48
下層路盤工		W 4	6.47
舗装版撤去工		W 5	4.0

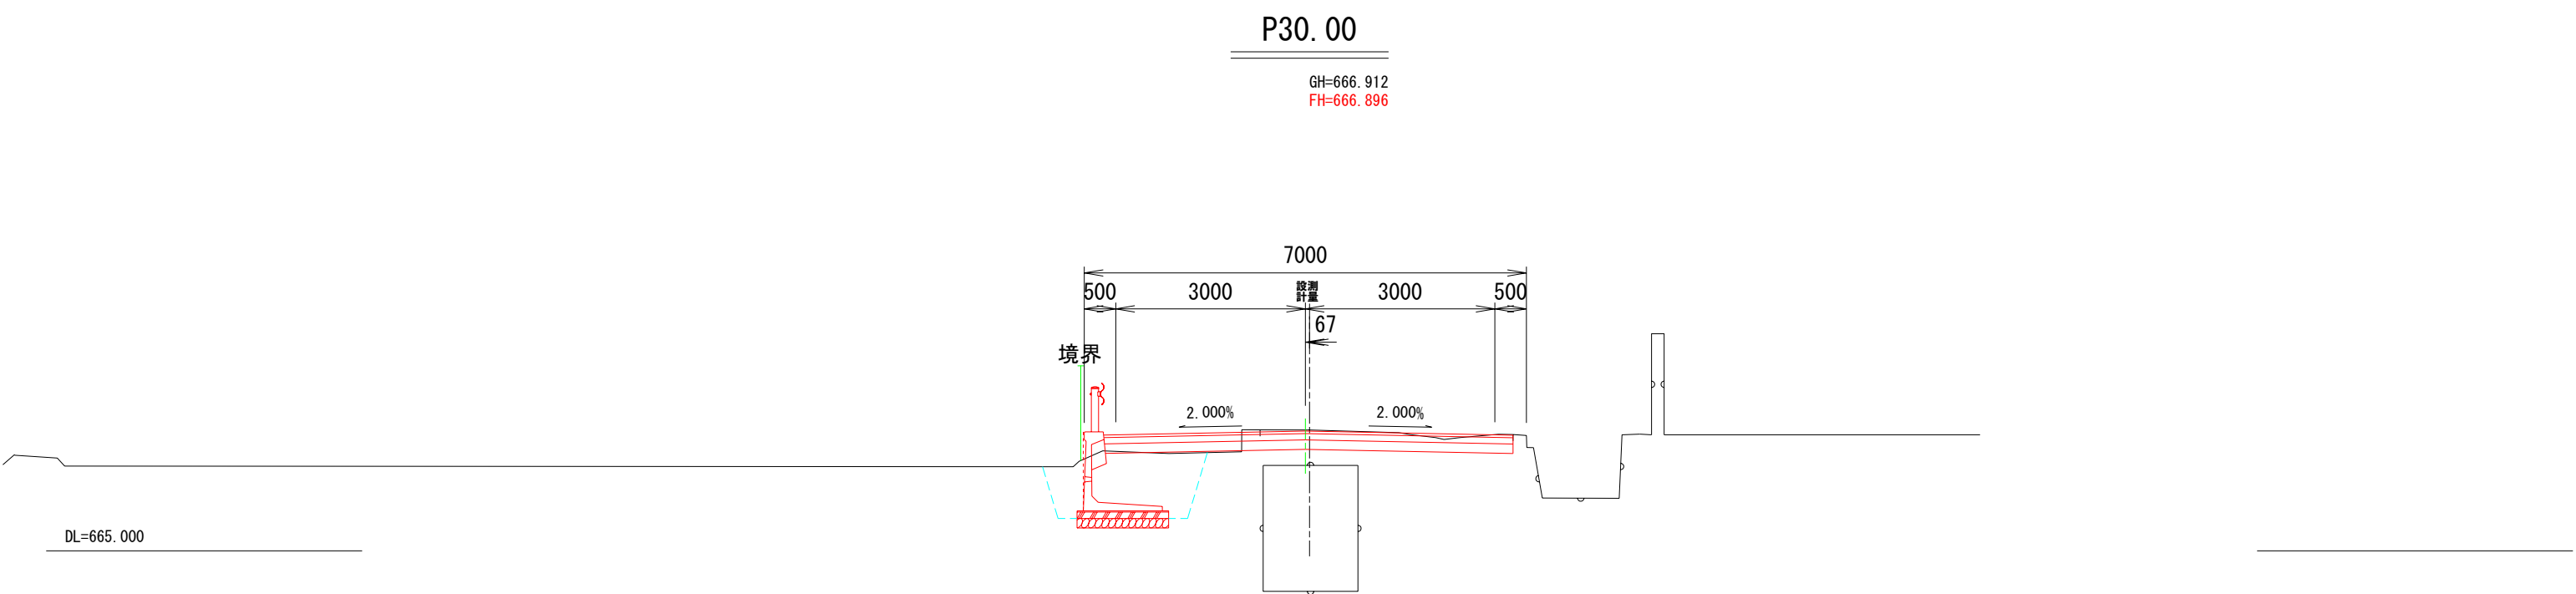


掘	削	C	3.8	
埋	戻	R	1.8	
盛	土	R 2	0.0	
表	層	工	W 1	6.48
基	層	工	W 2	0.00
上	層	路盤工	W 3	6.48
下	層	路盤工	W 4	6.47
舗	装	版撤去工	W 5	4.0

平成25年度 町単独道路改良工事				
番号	35	横断図(2-2)	縮尺	1/100
町道13号線				
箕輪町 木下 町田橋西				
町長	課長	照査	設計	
箕輪町役場				
設計会社	株式会社 北測	管理技術者	篠島 一徳	
		照査技術者	青山 工	
測量会社	株式会社 北測	主任技術者	平沢 宏光	
調査会社		主任技術者		


車両用防護柵基礎一体型プレキャストL型擁壁構造図

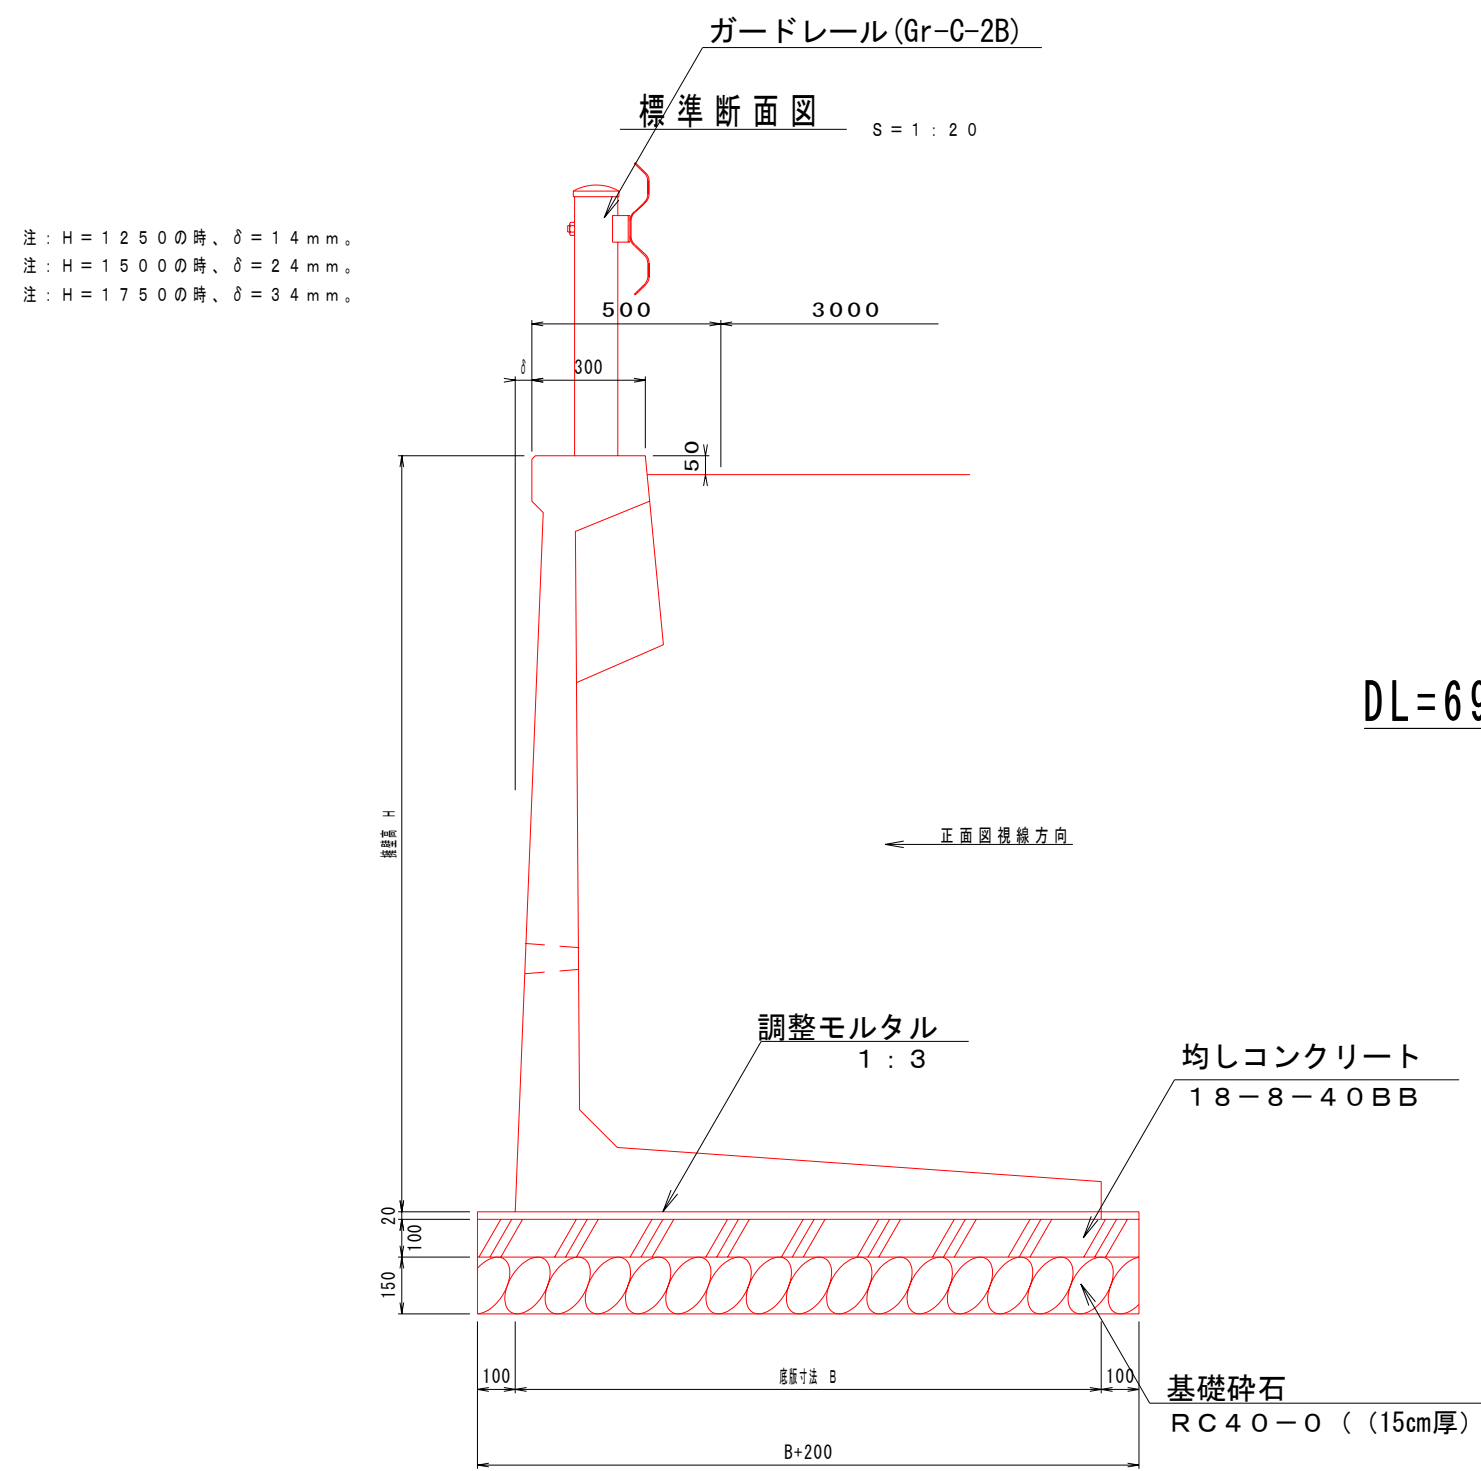

正面図

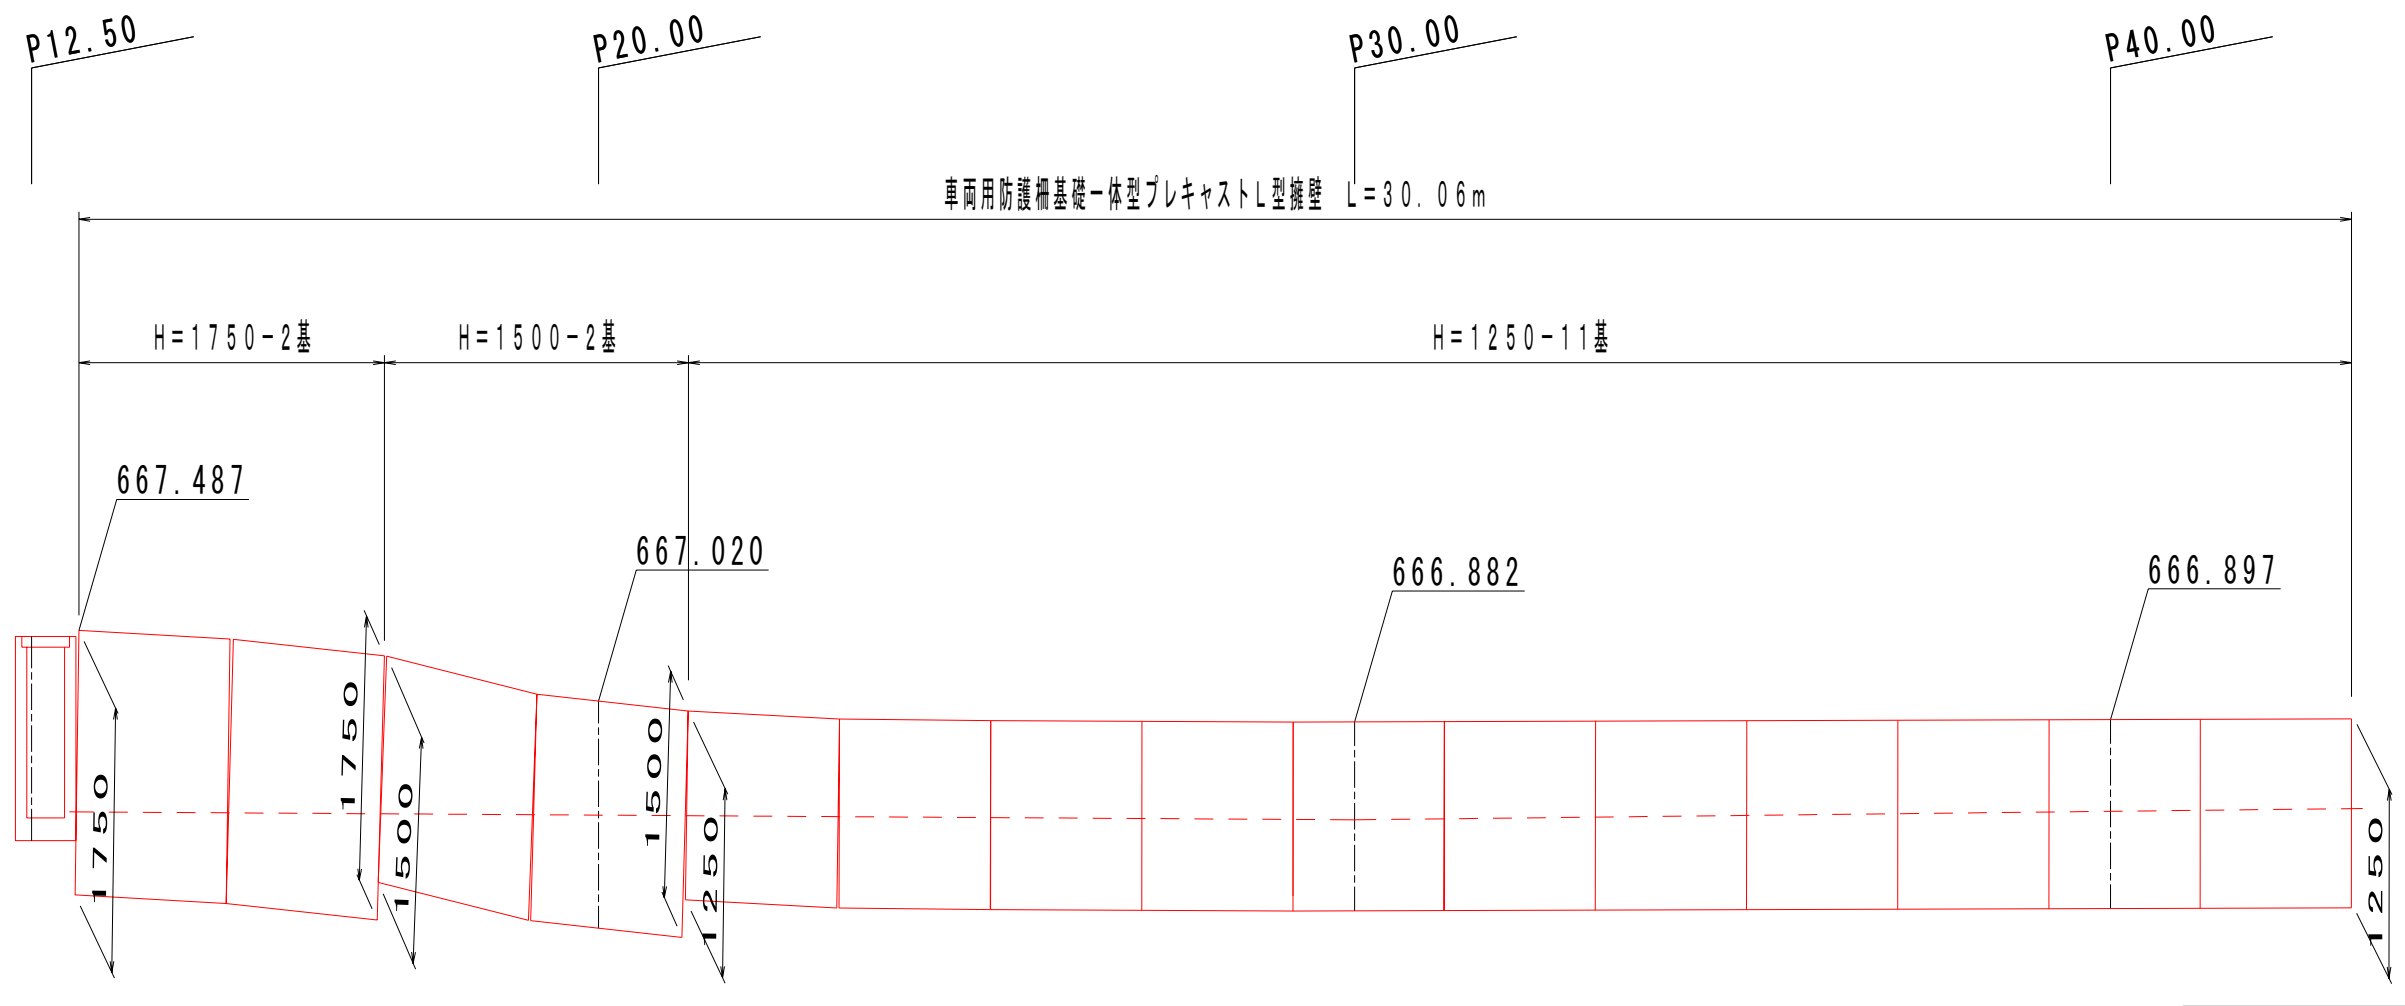

標準断面図

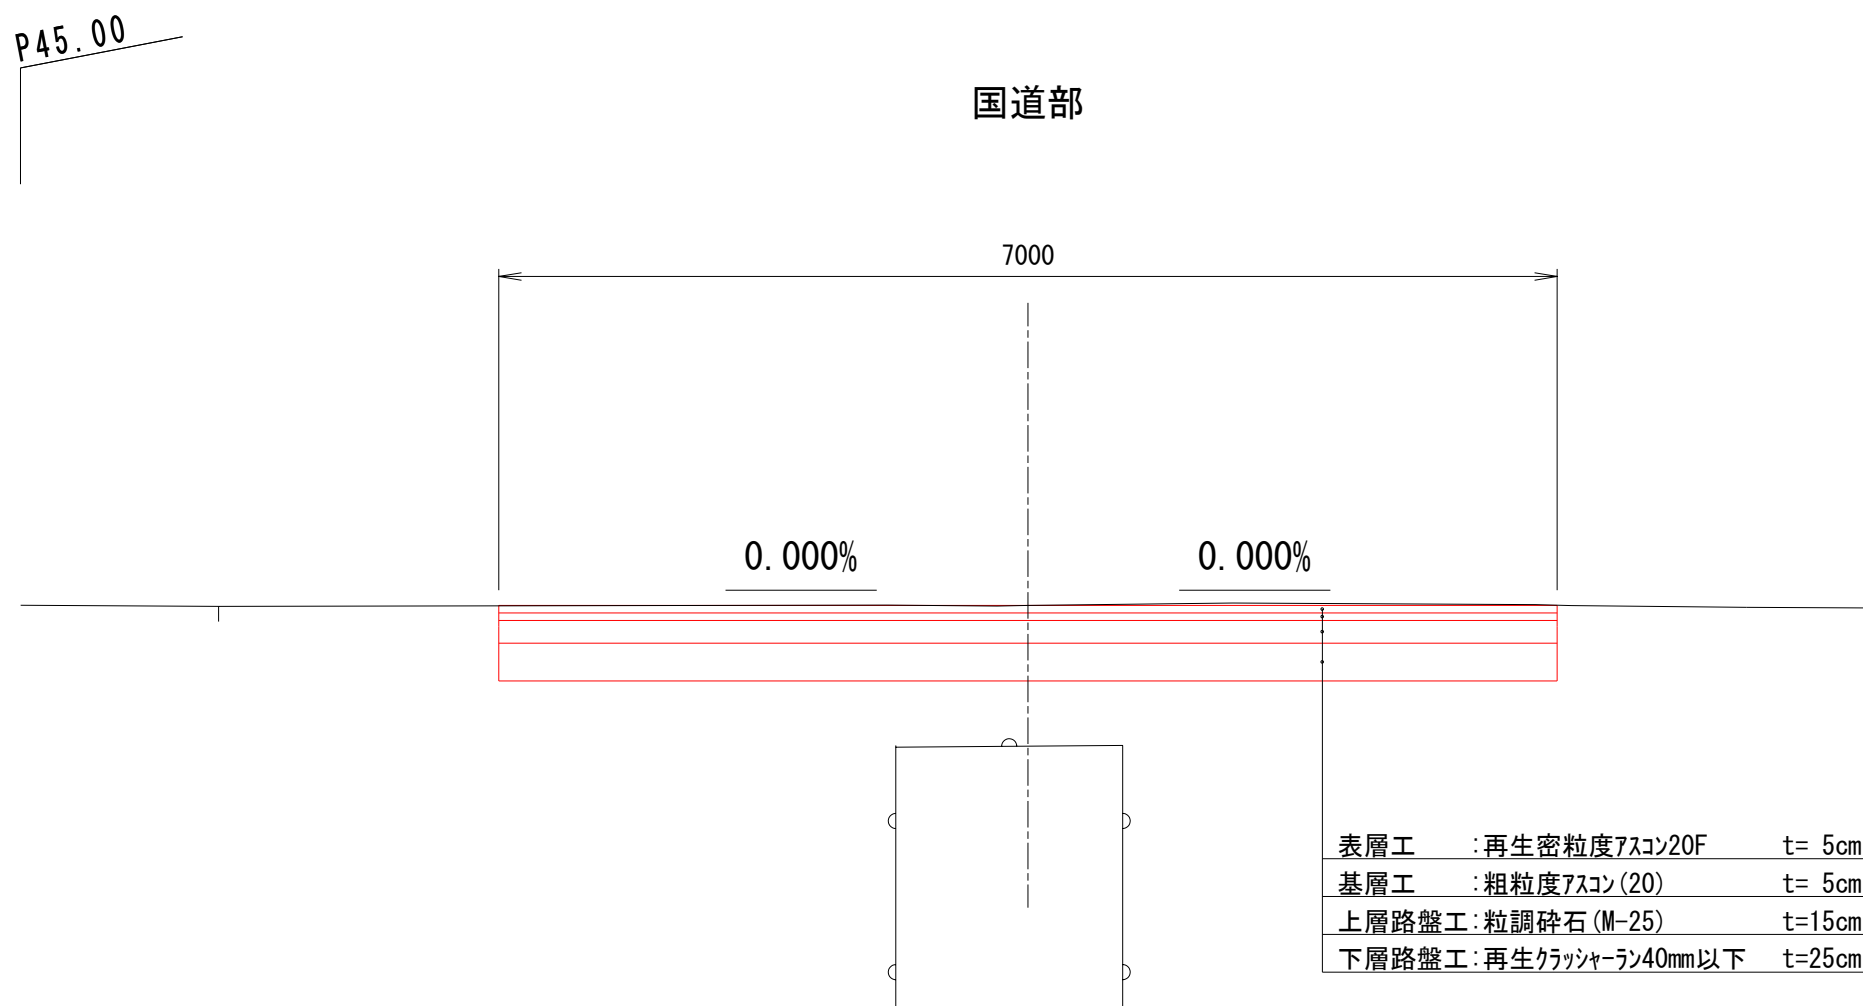


車両用防護柵基礎一体型プレキャストL型擁壁材料表


製品名	材 料				
	使用枚数 (枚)	均しコンクリート (m^3)	基礎砕石 (m^2)	均しコンクリート型枠 (m^2)	調整モルタル (m^3)
H=1250型	11.0	3.19	31.9	4.4	0.64
H=1500型	2.0	0.62	6.2	0.8	0.12
H=1750型	2.0	0.64	6.4	0.8	0.13
合 計	15.0	4.45	44.5	6.0	0.89

※基礎砕石は、15cm厚

支柱設置図

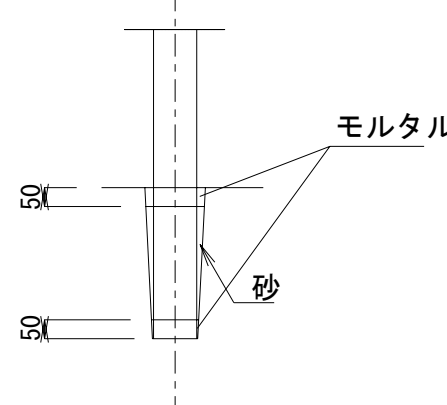


舗装展開図

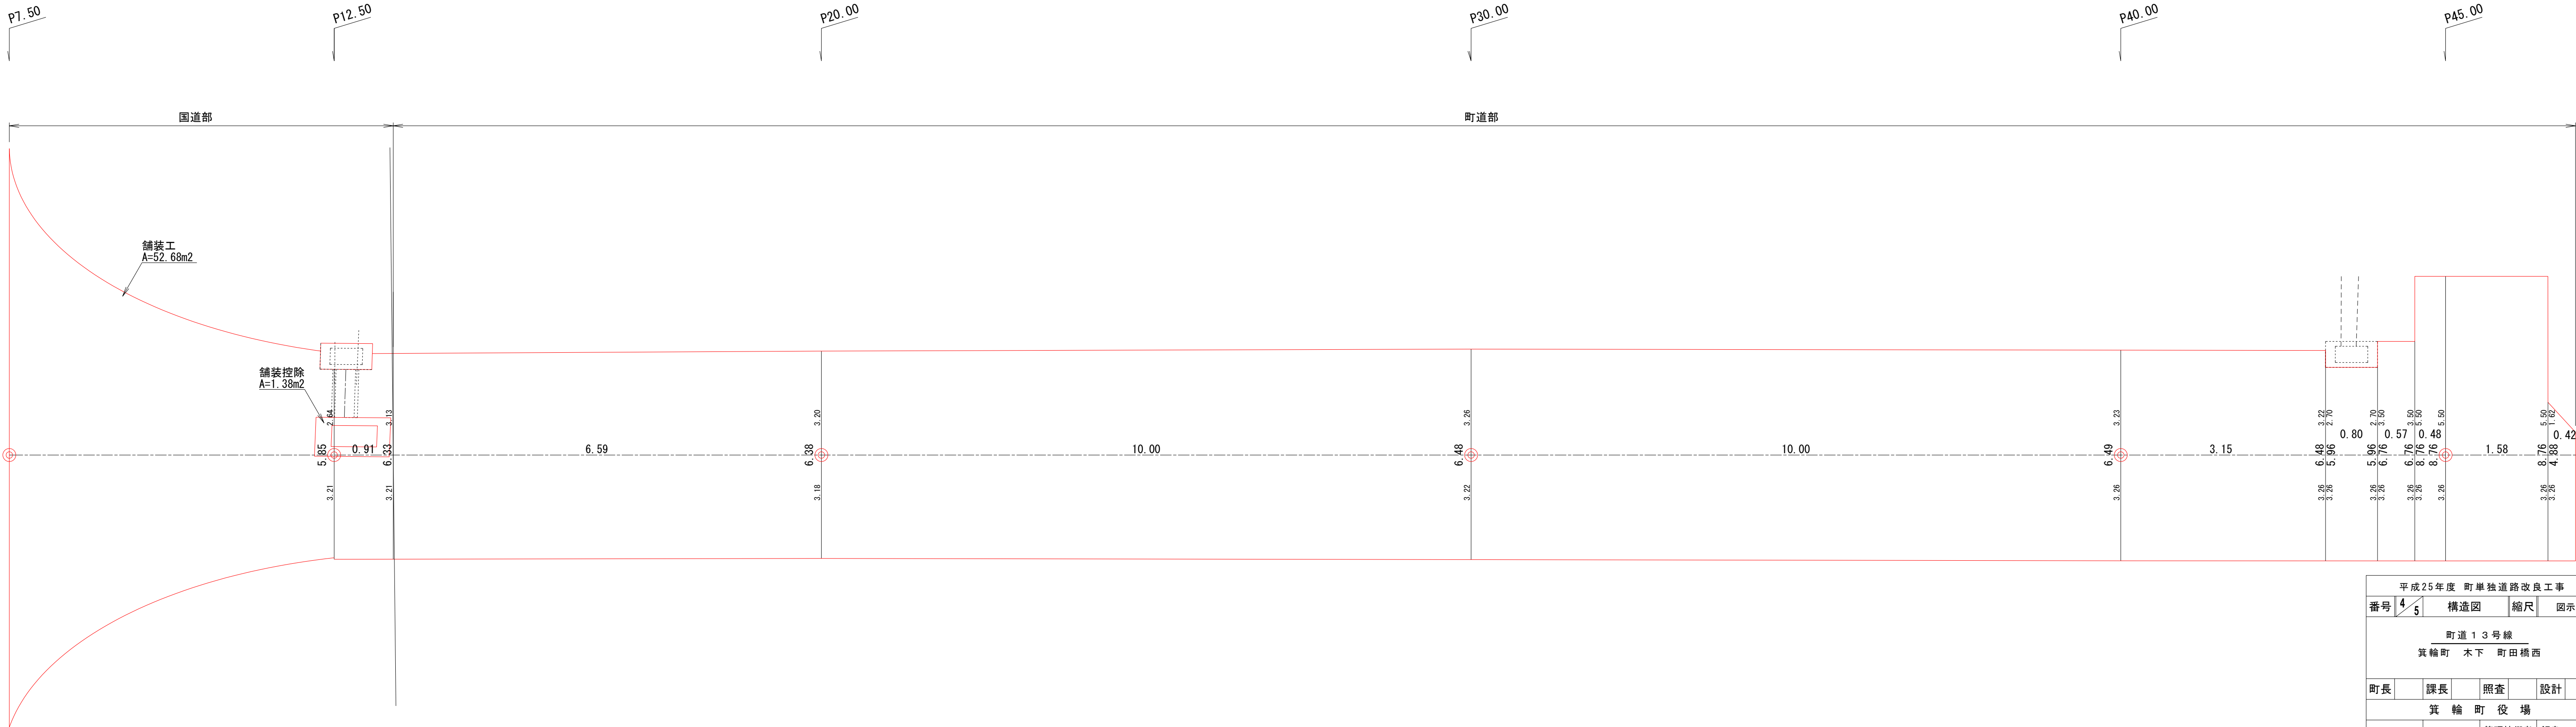


平成25年度 町単独道路改良工事			
番号	45	構造図	縮尺 図示
町道13号線			
箕輪町 木下 町田橋西			
町長	課長	照査	設計
箕輪町役場			
設計会社	株式会社 北 測	管理技術者	飯島 一徳
		照査技術者	青山 工
測量会社	株式会社 北 測	主任技術者	平沢 宏光
調査会社		主任技術者	

集水樹 1 型
G-B500-L500-H1200 S=1/20

平面図

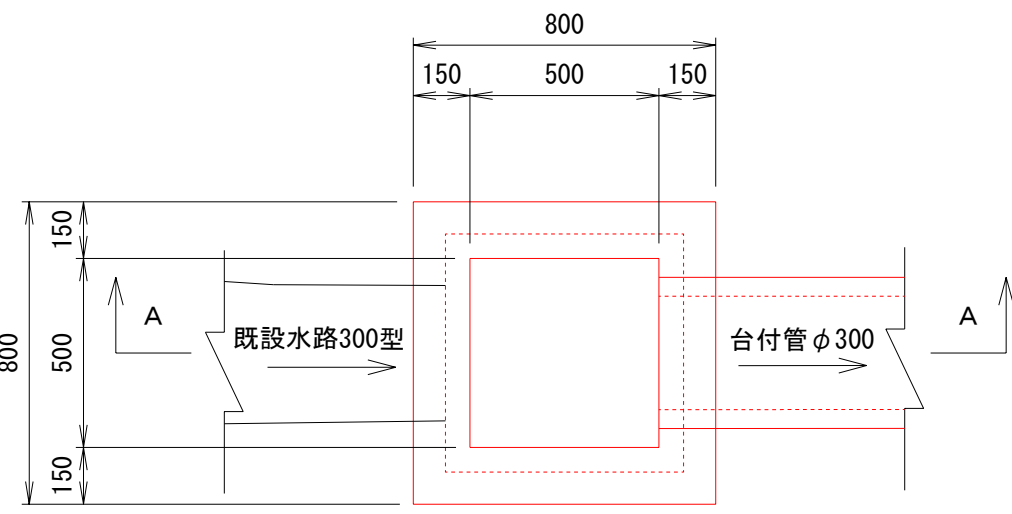


側面図 (A-A)

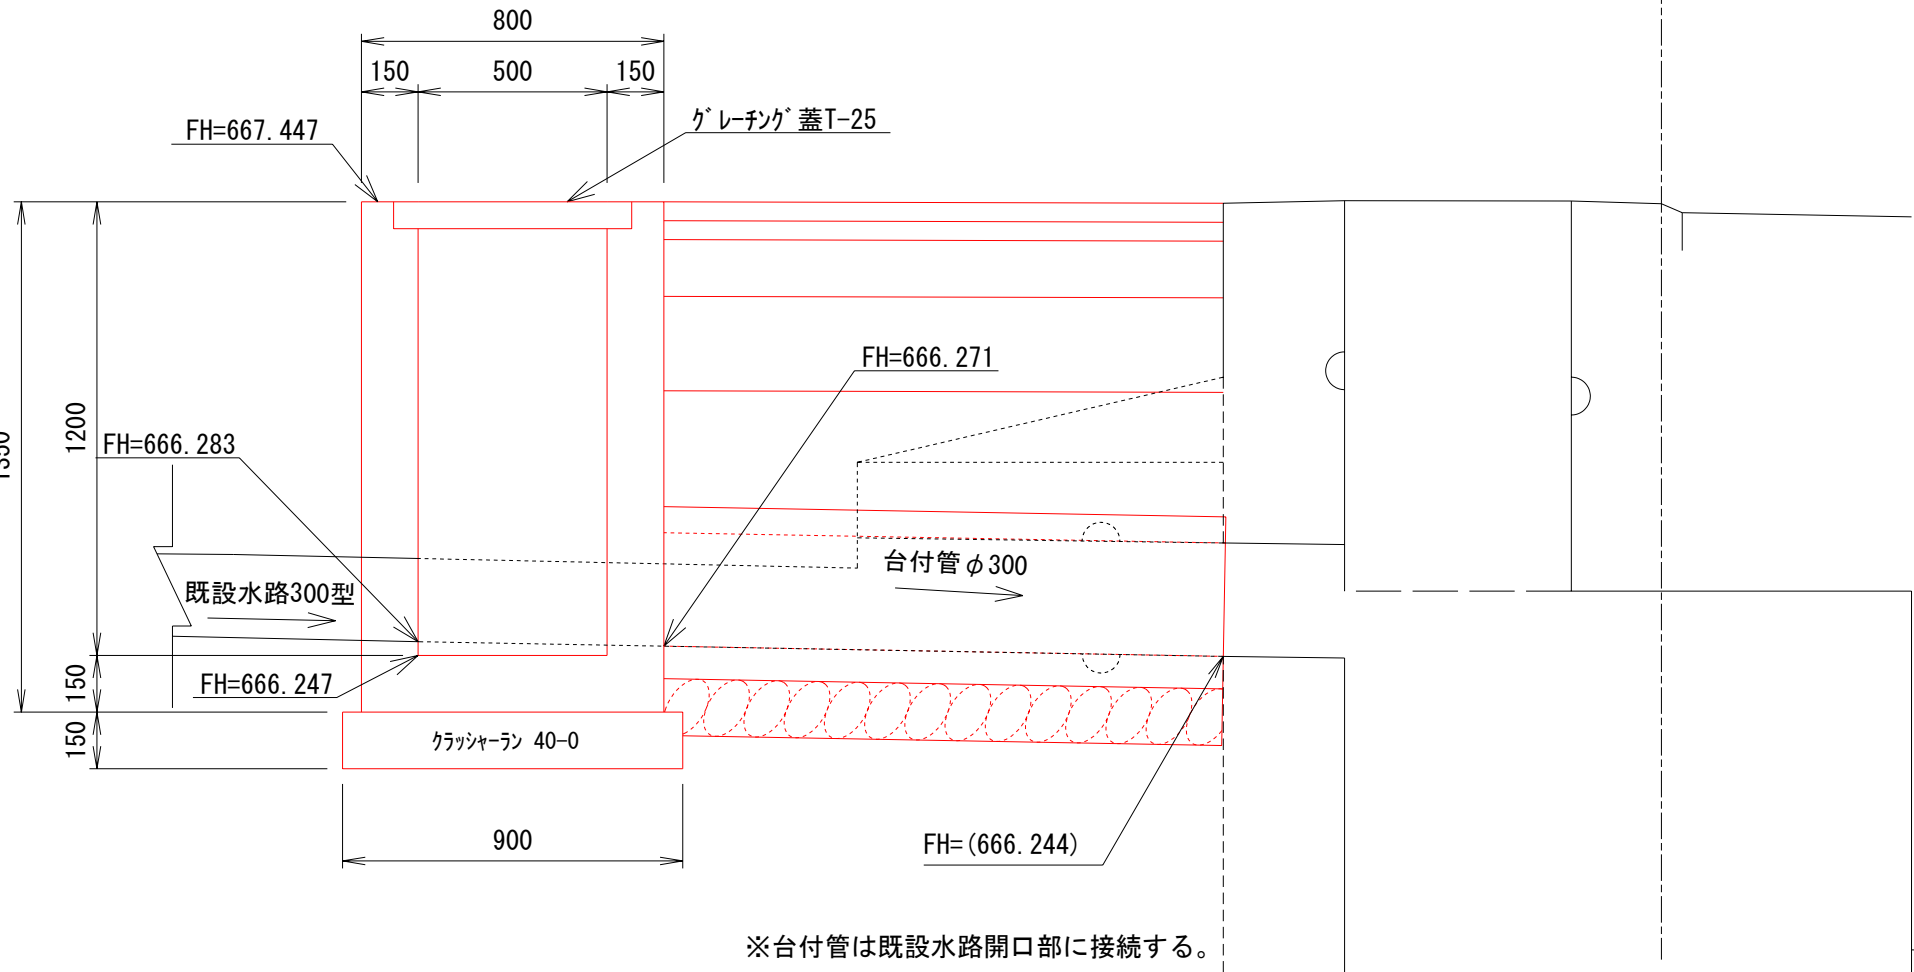


集水樹 1 型 材料表 (G-B500-L500-H1200)						1 基当り
名 称	規 格	単 位	数	量	摘 要	
コ ン ク リ ー ト	18-8-25B8	m ³	0.54			
型 枠		m ³	6.9			
基 礎 材	クラッシュラン 40-0	m ²	0.8			
樹 蓋	グレーチング 蓋I-25	枚	1.0			

集水樹 2 型
G-B500-L500-H850 S=1/20


平面図

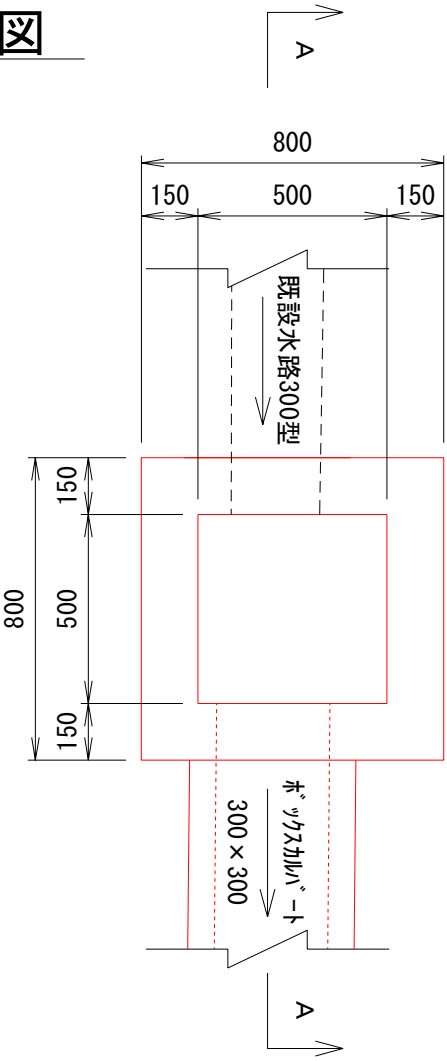

側面図 (A-A)

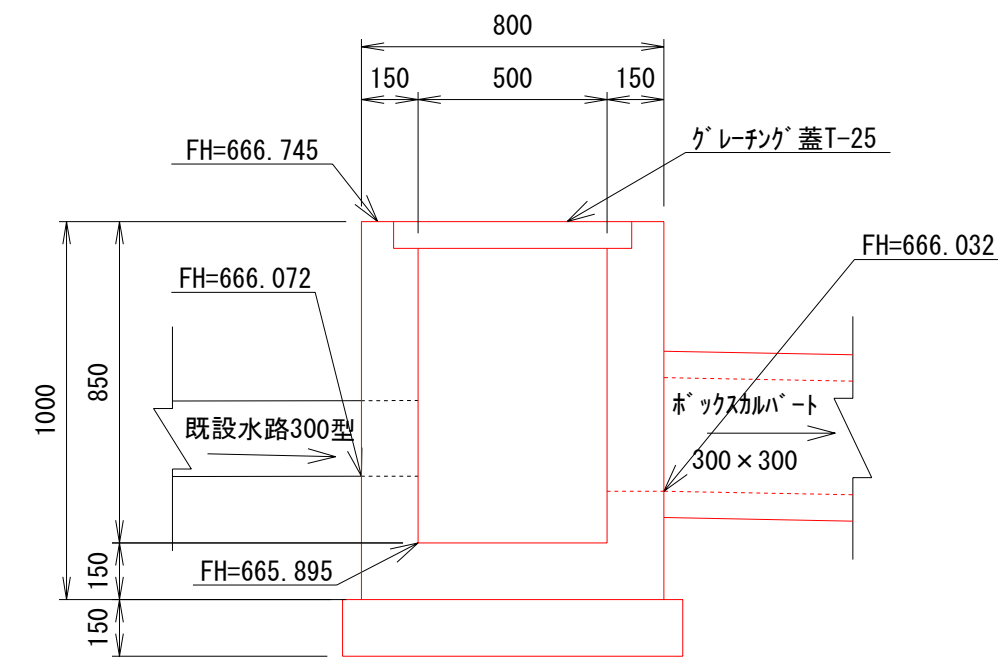


田面排水口 標準図
Ⅱ 型 S=1:10

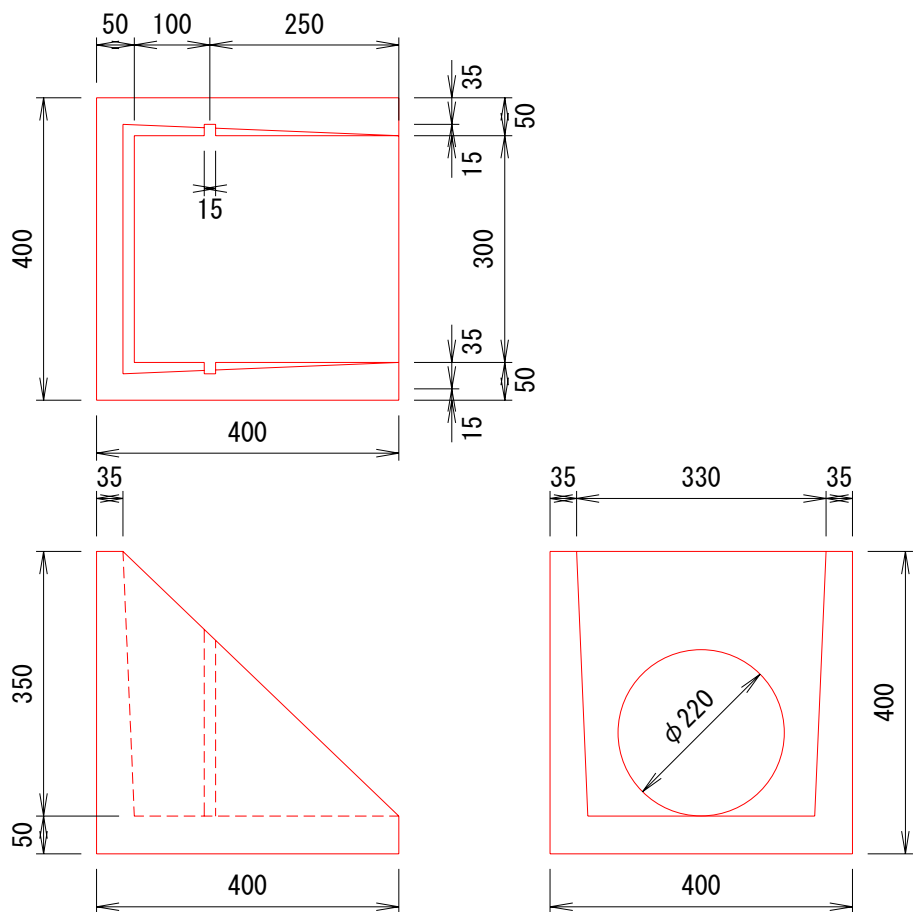

田面排水口 (1箇所当たり)					
名 称	規 格	単 位	数	量	摘 要
田面排水口	Ⅱ 型	基	1.0		参考重量: 44kg


普通掛口 構造図
S=1:10

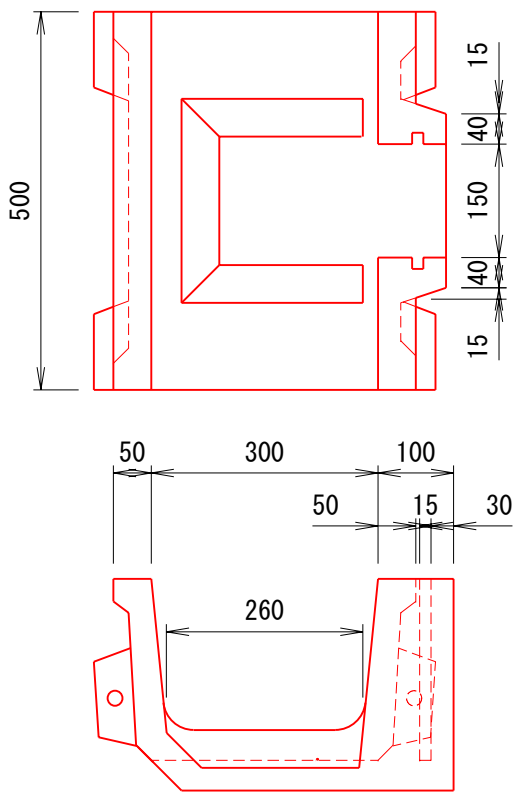


普通掛口 (1箇所当たり)					
名 称	規 格	単 位	数	量	摘 要
普通掛口	300型	基	1.0		参考重量: 53kg

ボックスカルバート
PB-B300×H300 S=1:50


平面図

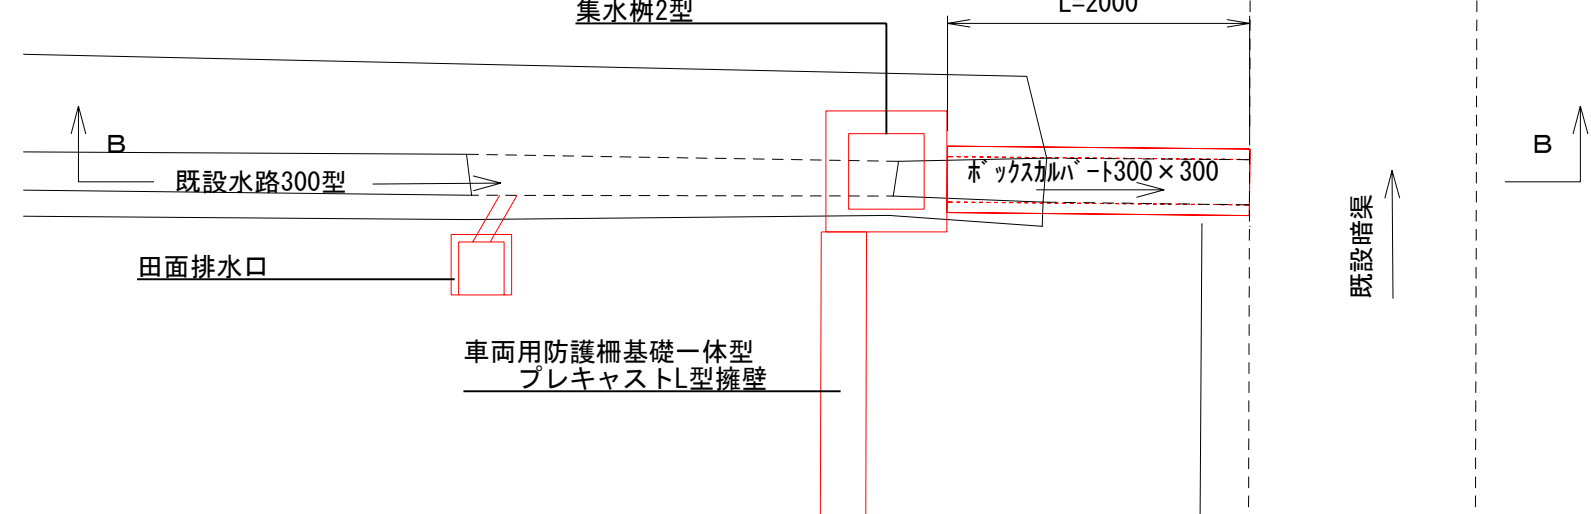

側面図 (B-B)

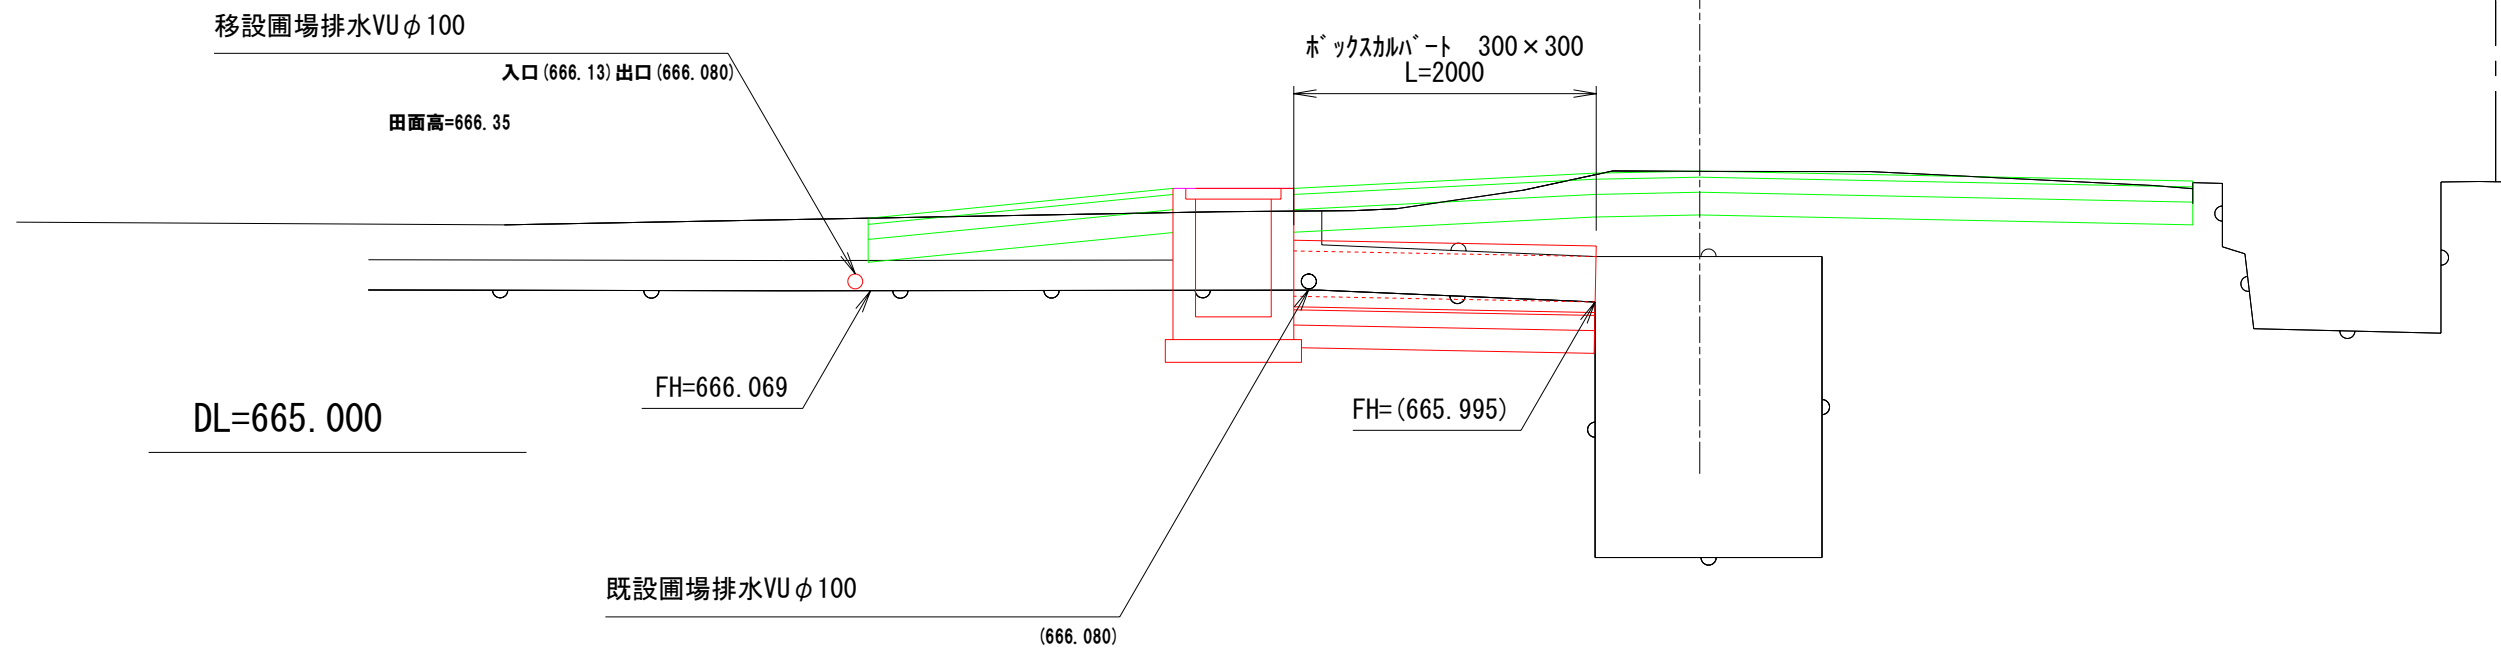


台付管 標準図
φ300 S=1:10

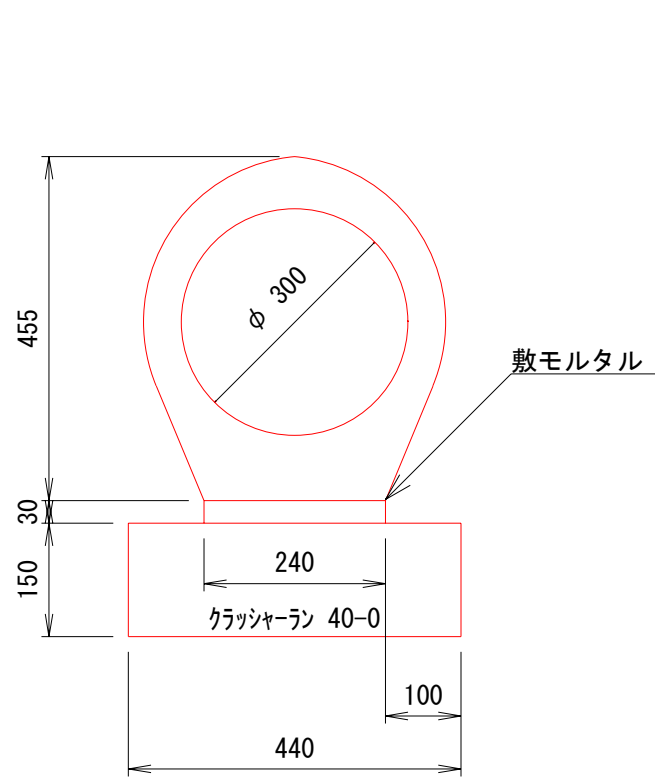

台付管 (10m当たり)					
名 称	規 格	単 位	数	量	摘 要
台 付 管	φ300	m	10.0		
敷 モ ル タ ル	RC40-0 (15cm厚)	m ³	0.07		
基 礎 砕 石	RC40-0 (15cm厚)	m ²	4.4		

ボックスカルバート 標準図
PB-B300×H300 S=1:10

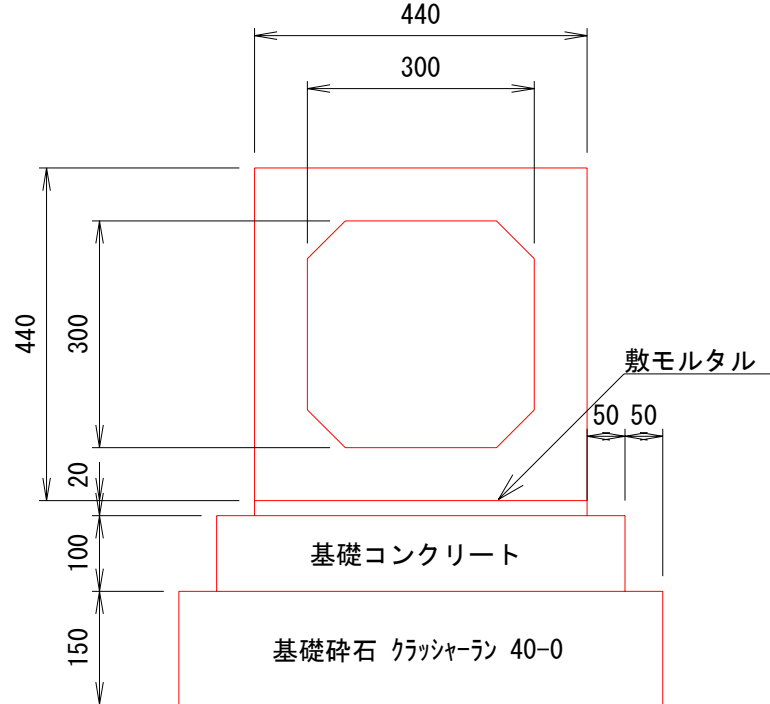


ボックスカルバート300型 (10m当たり)					
名 称	規 格	単 位	数	量	摘 要
ボックスカルバート	PB-B300×H300	m	10.0		
敷 モ ル タ ル		m ³	0.09		
基 礎 コ ン ク リ ー ト		m ³	0.54		
基 礎 砕 石	RC40-0 (15cm厚)	m ²	6.4		

組合せL型側溝

構造図

S=1:20

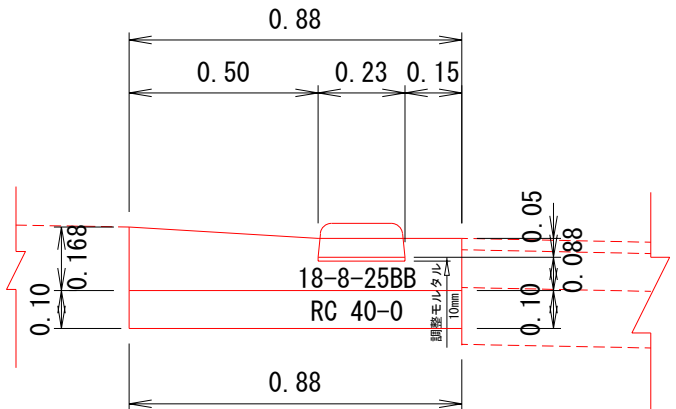

組合せL型側溝 数量表 (10m当り)					
名 称	規 格	単 位	数	量	摘 要
歩車道境界ブロック	L=600mm 両面R B種	個	16.5		
コンクリート	18-8-25B8	m ³	2.04		A=0.204m ³
型 枠		m ²	3.1		
調整モルタル		m ³	0.02		
基 礎	RC40-0	m ²	8.8		

掘 削	C	0.97	—
埋 戻 土	R 2	—	—

平成25年度 町単独道路改良工事			
番号	5	5	5
構造図	縮尺	図示	
町道13号線			
箕輪町 木下 町田橋西			
町長	課長	照査	設計
箕輪町役場			
設計会社	株式会社 北 測	管理技術者	飯島 一徳
		照査技術者	青山 工
測量会社	株式会社 北 測	主任技術者	平沢 宏光
調査会社		主任技術者	